


位置図




設計条件			
設計基準項目	単位	基準値	採用値
道路規格	—	第3種第4級	
道路幅員	m	5.50	5.50
設計速度	km/h	20	
最小曲線半径	m	60 (50)	—
最小曲線長	m	280/θ (40)	—
最小緩和区間長	m	20	—
最急縦断勾配	%	9	1.000
最小縦断曲線半径	m	100	4819
最小縦断曲線長	m	20	20
最大片勾配	%	6	—
最大合成勾配	%	11.5	3.420

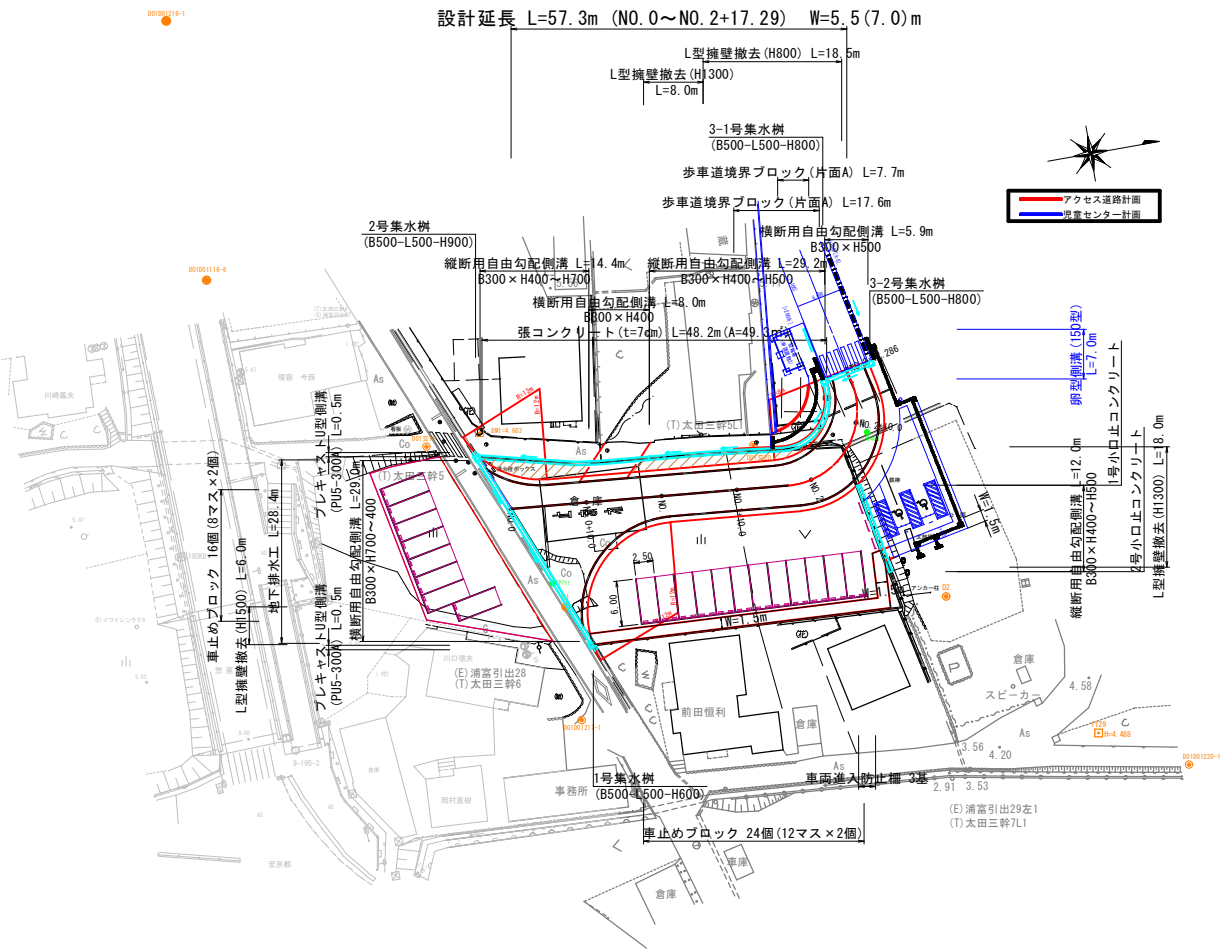

路線名	岩美郡岩美町大字新井地内		
位置	児童センター(仮)アクセス道路整備工事		
工事名	平面図		
図名	M	縮尺	1:500
単位	令和7年度施行		
令和7年度施行	全8葉中の内1		



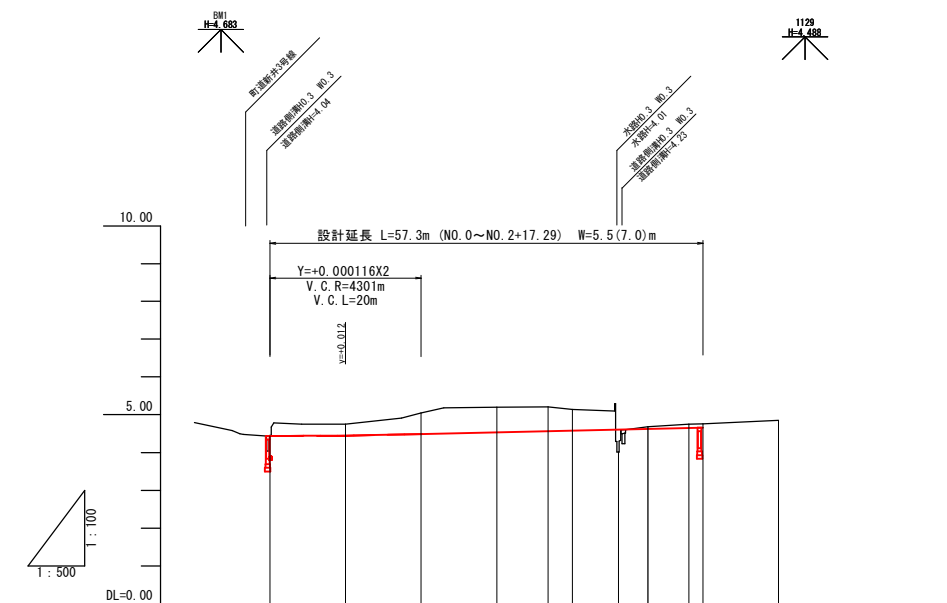


勾配	<div>LEVEL</div> <div><div>4.44</div><div>4.44</div><div>4.66</div></div> <div><div><div><div></div><div></div></div></div><div><div><div></div><div></div></div></div><div><div><div></div><div></div></div></div><div><div><div></div><div></div></div></div><div><div><div></div><div></div></div></div><div><div><div></div><div></div></div></div><div><div><div></div><div></div></div></div><div><div><div></div><div></div></div></div><div><div><div></div><div></div></div></div><div><div><div></div><div></div></div></div></div>									
盛土	0.60									
切土	0.01	0.31	0.56	0.67	0.65	0.56	0.05	0.10	0.10	
計画高	4.44	4.44	4.49	4.53	4.56	4.58	4.61	4.63	4.65	4.66
地盤高	4.45	4.75	5.05	5.20	5.21	5.14	4.01	4.68	4.75	4.85
追加距離	0.00	10.00	20.00	30.00	36.79	40.00	46.10	50.00	55.42	67.29
単距離	0.00	10.00	10.00	10.00	6.79	3.21	6.10	3.90	5.42	10.00
測点	NO.0	NO.0 +10.00	NO.1	NO.1 +10.00	BC.1	NO.2	SP.1	NO.2 +10.00	EC.1 NO.2 +17.29	
曲線	<div>IA=108°45'43"</div> <div>R=10.000</div> <div>TL=13.456</div> <div>CL=18.633</div> <div>SL=6.765</div>									
片勾配	<div>左側(+1.571%)</div> <div>右側(-1.544%)</div> <div>10.00</div> <div>11.27</div> <div>1.500%</div> <div>1.500%</div> <div>5.00</div> <div>5.00</div> <div>1.500%</div> <div>1.500%</div>									

路線名			
位置	岩美郡岩美町大字新井地内		
工事名	児童センター(仮)アクセス道路整備工事		
図名	縦断面図		
単位	M	縮尺	H=1:500 V=1:100
令和 7 年度施行			
全 8 葉中の内 2			

標準断面図

S=1:50

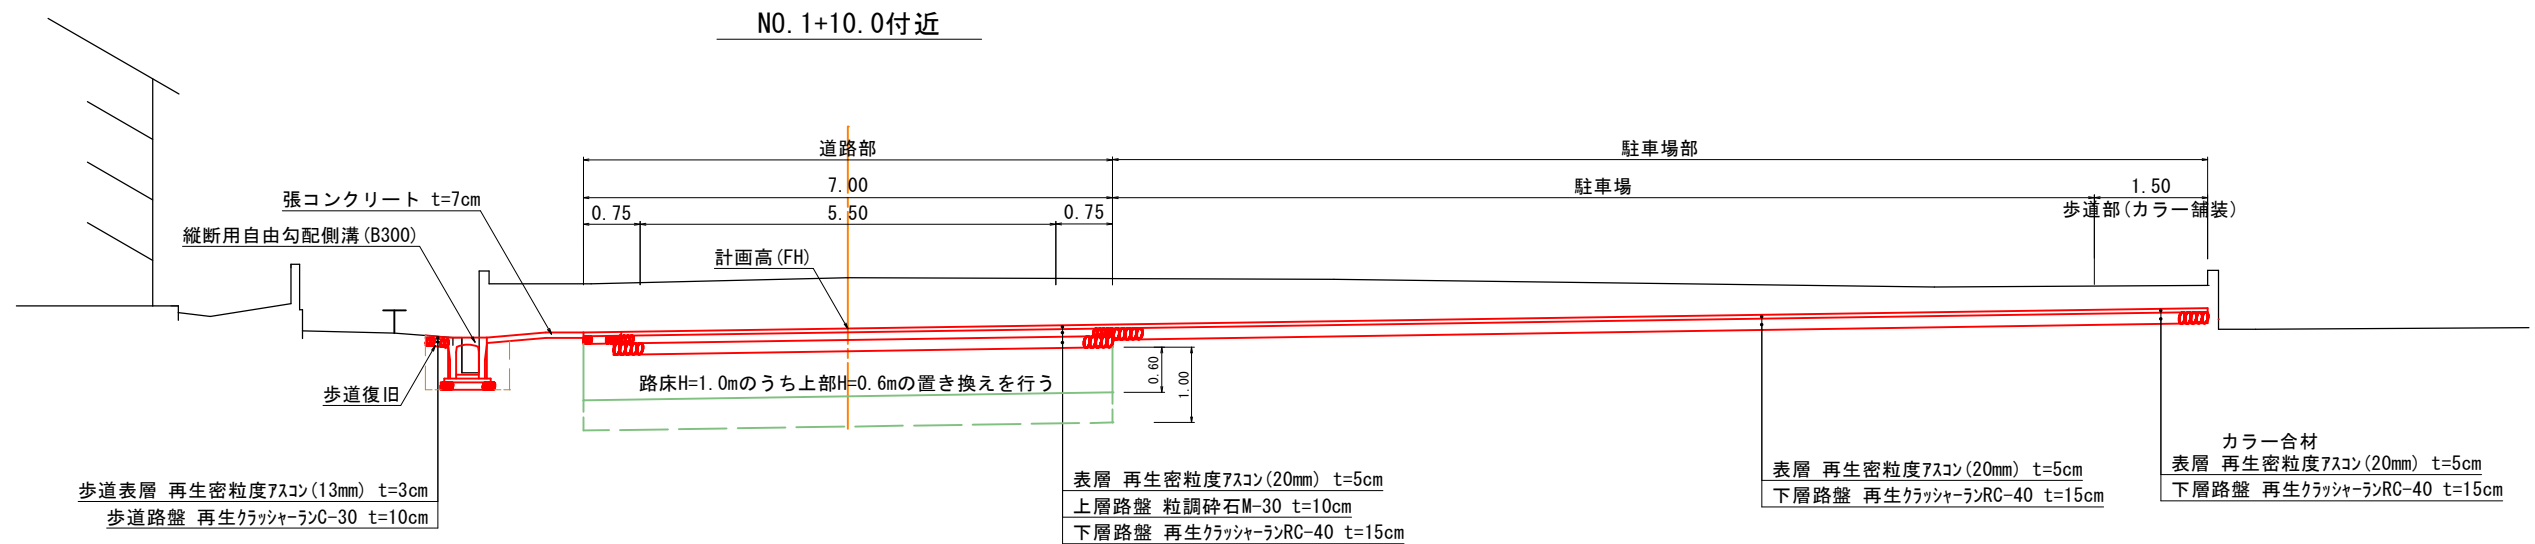


舗装構成


S=1:10

車道部


(交通量区分N1, 設計期間10年, 信頼性90%)

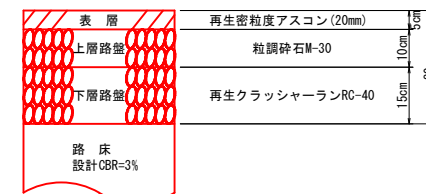

歩道復旧








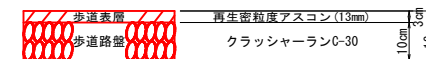


駐車場部

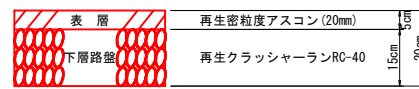

※駐車場内の歩道部については、表層にカラー合材を使用する。



路線名			
位 置	岩美郡岩美町大字新井地内		
工事名	児童センター(仮)アクセス道路整備工事		
図 名	標 準 断 面 図		
単 位	M	縮 尺	図示
令和 7 年度施行			
全 8 葉中の内 3			

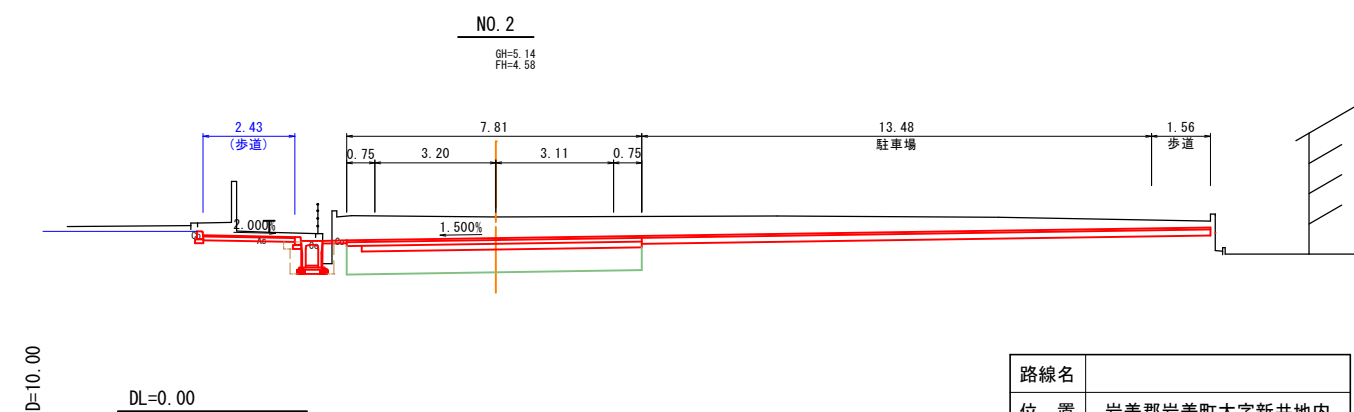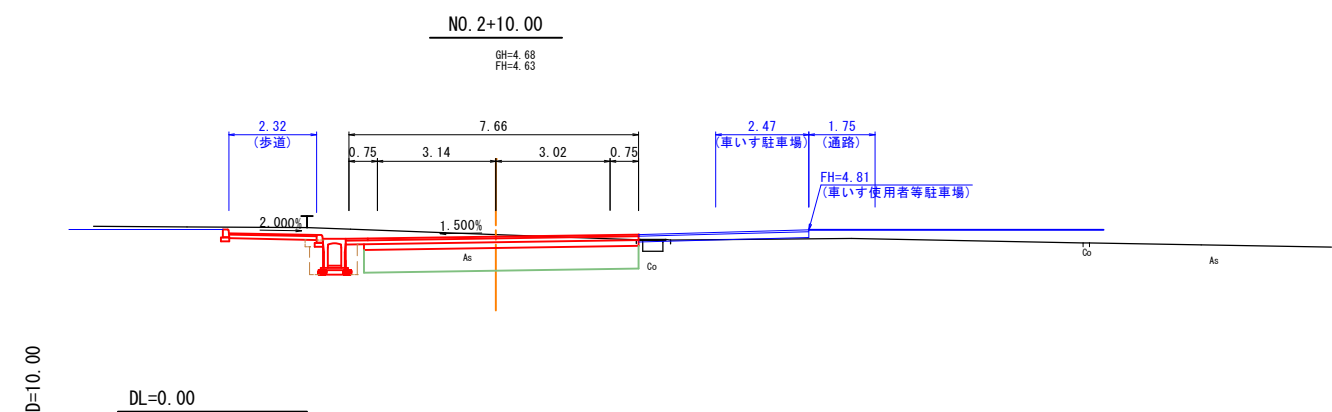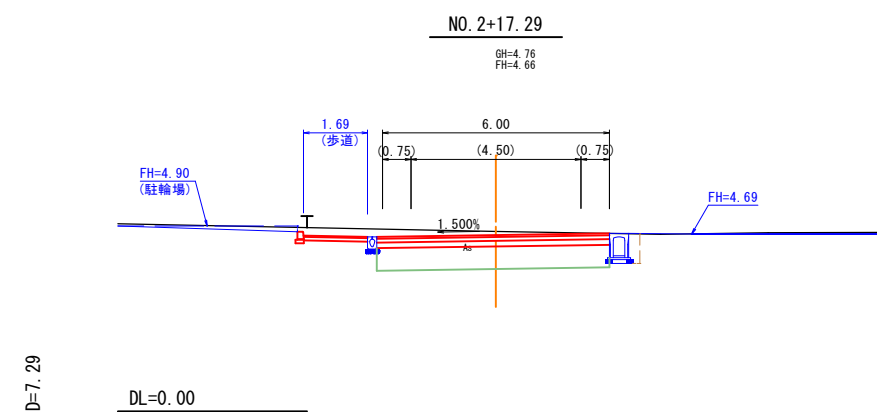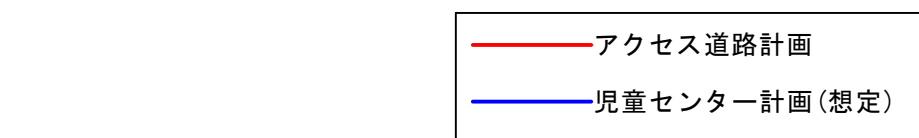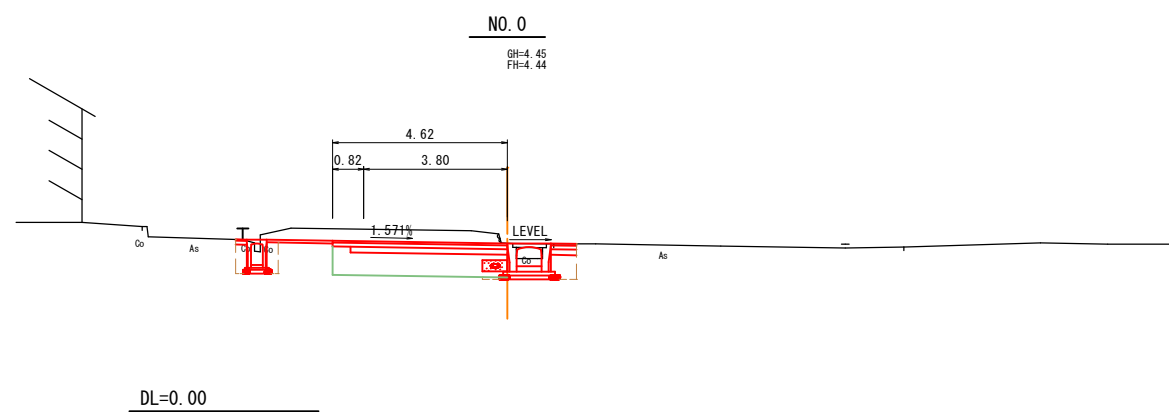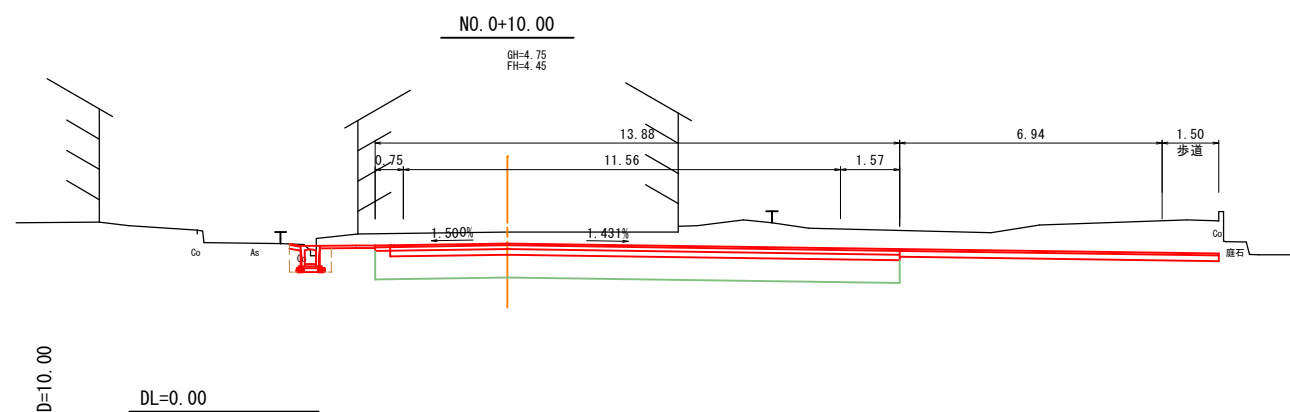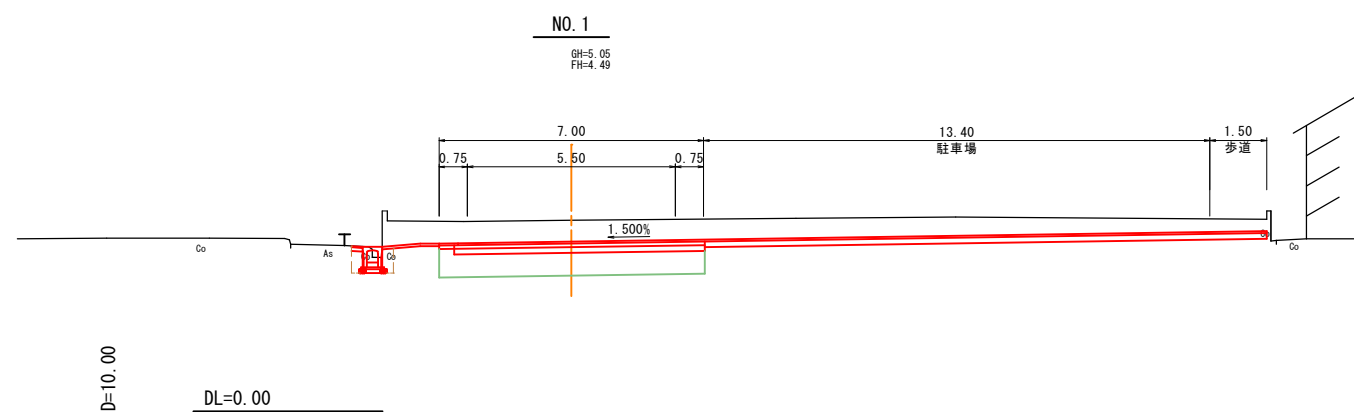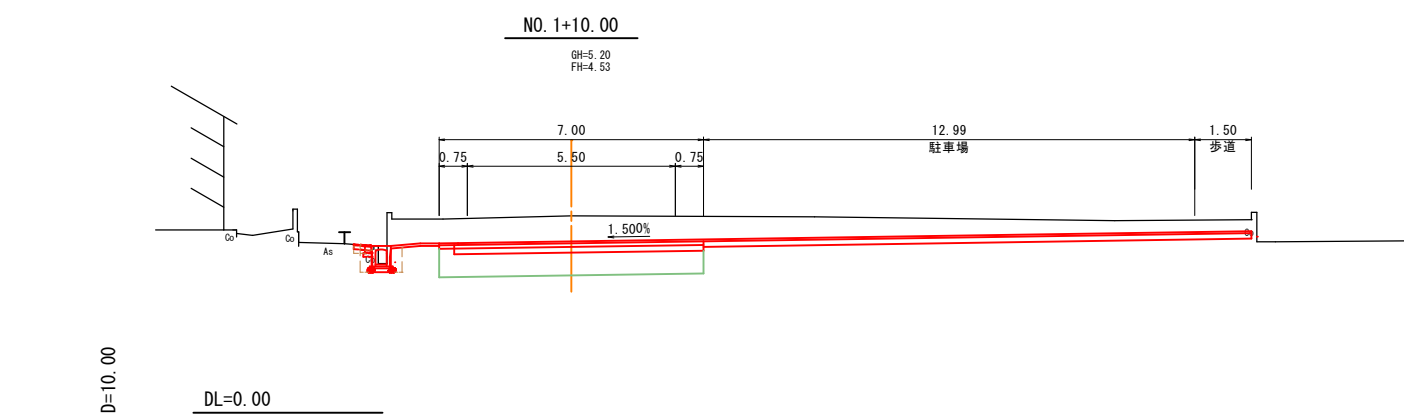

路線名			
位置	岩美郡岩美町大字新井地内		
工事名	児童センター(仮)アクセス道路整備工事		
図名	横断面図		
単位	M	縮尺	1:100
令和 7 年度施行			
全 8 葉中の内 4			

1号集水桝
(B500-L500-H600)

S=1:20

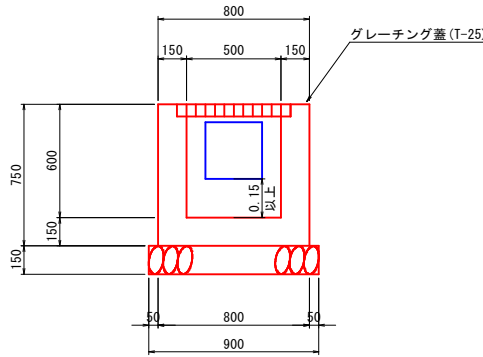
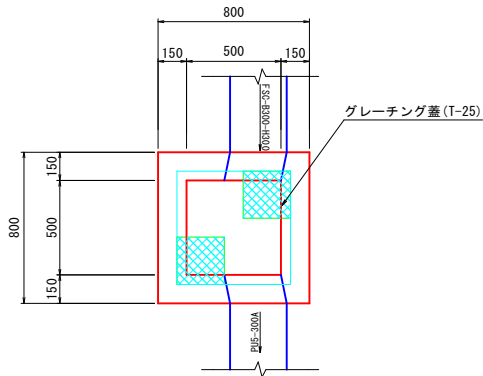


数 量 表 (1箇所当り)

名 称	規 格	単位	数 量
コンクリート	18-8-40	m ³	0.303
同上型枠		m ²	3.900
基礎碎石	RC-40, t=15cm	m ²	1.000
グレーチング蓋	T-25 普通目 B500-L500用	枚	1.0

2号集水桝
(B500-L500-H900)

S=1:20

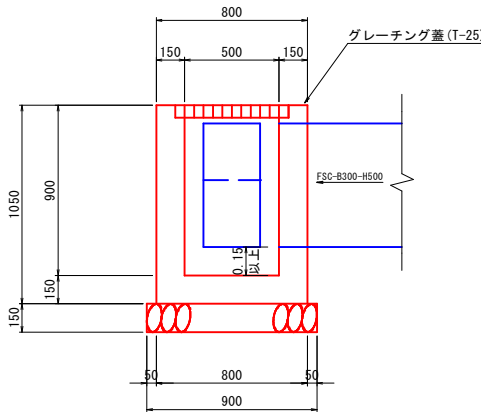
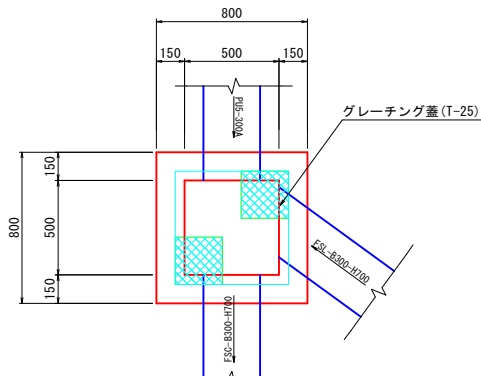


数 量 表 (1箇所当り)

名 称	規 格	単位	数 量
コンクリート	18-8-40	m ³	0.365
同上型枠		m ²	5.460
基礎碎石	RC-40, t=15cm	m ²	0.810
グレーチング蓋	T-25 普通目 B500-L500用	枚	1.0

3-1号集水桝
(B500-L500-H800)

S=1:20

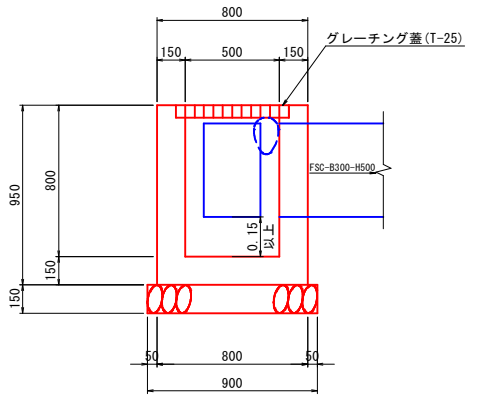
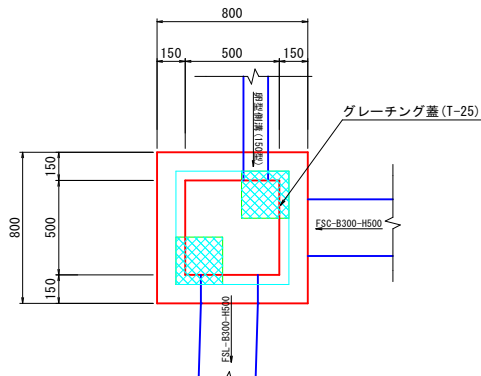


数 量 表 (1箇所当り)

名 称	規 格	単位	数 量
コンクリート	18-8-40	m ³	0.363
同上型枠		m ²	4.940
基礎碎石	RC-40, t=15cm	m ²	0.810
グレーチング蓋	T-25 普通目 B500-L500用	枚	1.0

3-2号集水桝
(B500-L500-H800)

S=1:20

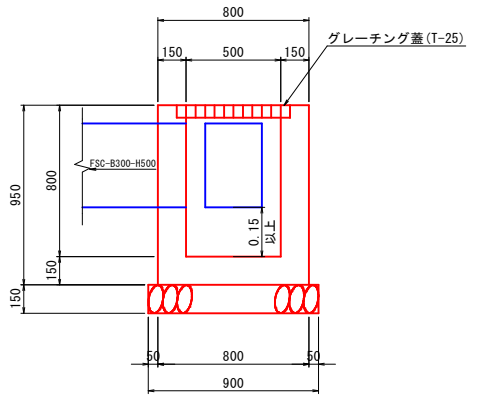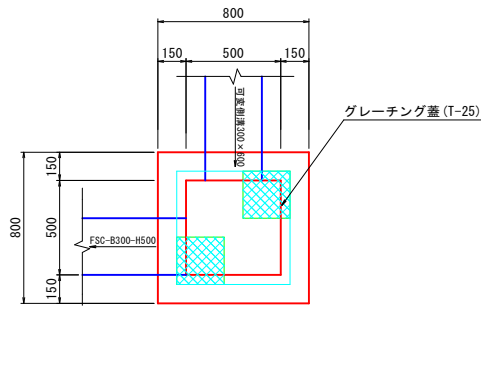


数 量 表 (1箇所当り)

名 称	規 格	単位	数 量
コンクリート	18-8-40	m ³	0.367
同上型枠		m ²	4.940
基礎碎石	RC-40, t=15cm	m ²	0.810
グレーチング蓋	T-25 普通目 B500-L500用	枚	1.0

プレキャスト落し蓋式U型側溝 (PU5-300A)

S=1:10

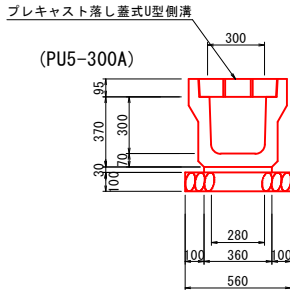


数 量 表 (10m当り)

名 称	規 格	単位	数 量
U型側溝	3種 (300A) L=1000	個	10.0
敷モルタル	1:3	m ³	0.108
基礎碎石	RC-40, t=10cm	m ²	5.600
コンクリート蓋	3種 (300) L=500	枚	20.0

張コンクリート

S=1:20

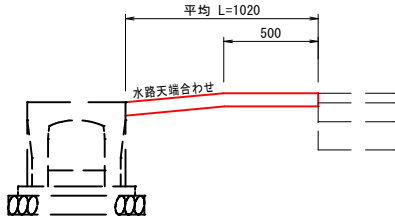

数 量 表 (10m当り)

名 称	規 格	単位	数 量
コンクリート	18-8-40	m ³	0.714
目地材	t=10mm	m ²	0.179


※目地材の間隔は4.0mに1箇所とする。

歩車道境界ブロック (片面A種)

S=1:10

(駐輪場側)

(水路側)

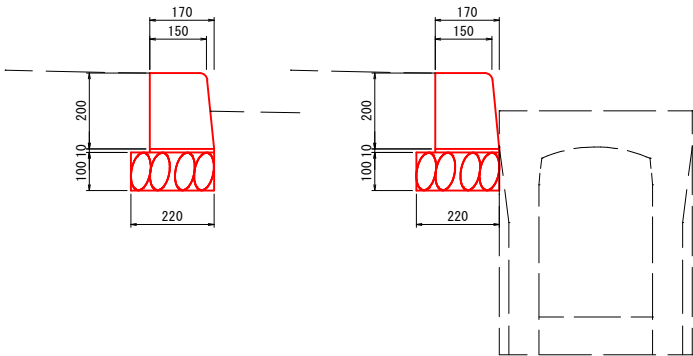

数 量 表 (10m当り)


名 称	規 格	単位	数 量
歩車道境界ブロック	片面A L=600	個	16.5
敷モルタル	1:3	m ³	0.017
基礎碎石	RC-40, t=10cm	m ²	2.200

車両進入防止柵
(W1500-H650)

S=1:20

(正面図)

(側面図)

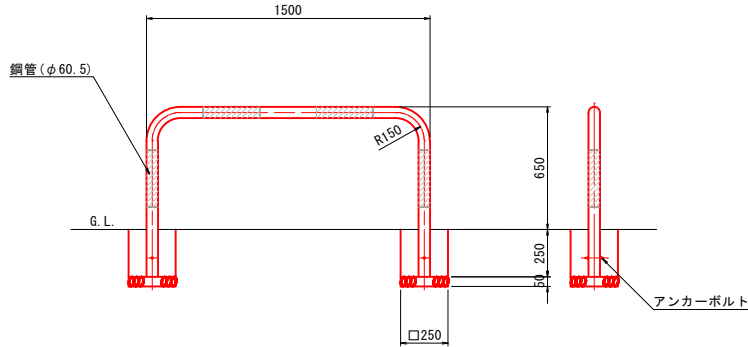


数 量 表 (1箇所当り)




名 称	規 格	単位	数 量
進入防止柵	鋼管 (φ60.5)	個	1.0
コンクリート	18-8-40	m ³	0.031
同上型枠		m ²	2.000
基礎碎石	RC-40, t=5cm	m ²	0.125

路線名			
位 置	岩美郡岩美町大字新井地内		
工事名	児童センター(仮)アクセス道路整備工事		
図 名	構造図(1/2)		
単 位	M,mm	縮 尺	図示
令和 7 年度施行			
全 8 葉中の内 5			


V=1:50
H=1:100

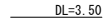

乗り入れ部

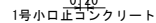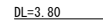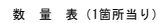
$$S=1:20$$


名 称	規 格	単位	数 量
コンクリート	18-8-40	m ³	0.056
同上型枠		m ²	1.490
基礎砕石	RC-40, t=10cm	m ²	0.122
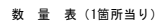
$$S=1:20$$


名 称	規 格	単位	数 量
コンクリート	18-8-40	m3	0.018
同上型枠		m2	0.176


$S=1:10$





名 称	規 格	単位	数 量
卵形側溝	150型	個	5.0
敷モルタル	1 : 3	m ³	0.050
基礎碎石	RC-40, t=10cm	m ²	3.500

路線名			
位 置	岩美郡岩美町大字新井地内		
工事名	児童センター(仮)アクセス道路整備工事		
図 名	構造図(2/2)		
単 位	M,mm	縮 尺	図示
令和 7	年度施行		
全 8 葉中の内 6			

設計条件			
設計基準項目	単位	基準値	採用値
道路規格	—	第3種第4級	
道路幅員	m	5.50	5.50
設計速度	km/h	20	
最小曲線半径	m	60 (50)	—
最小曲線長	m	280/θ (40)	—
最小緩和区間長	m	20	—
最急縦断勾配	%	9	1.000
最小縦断曲線半径	m	100	4819
最小縦断曲線長	m	20	20
最大片勾配	%	6	—
最大合成勾配	%	11.5	3.420

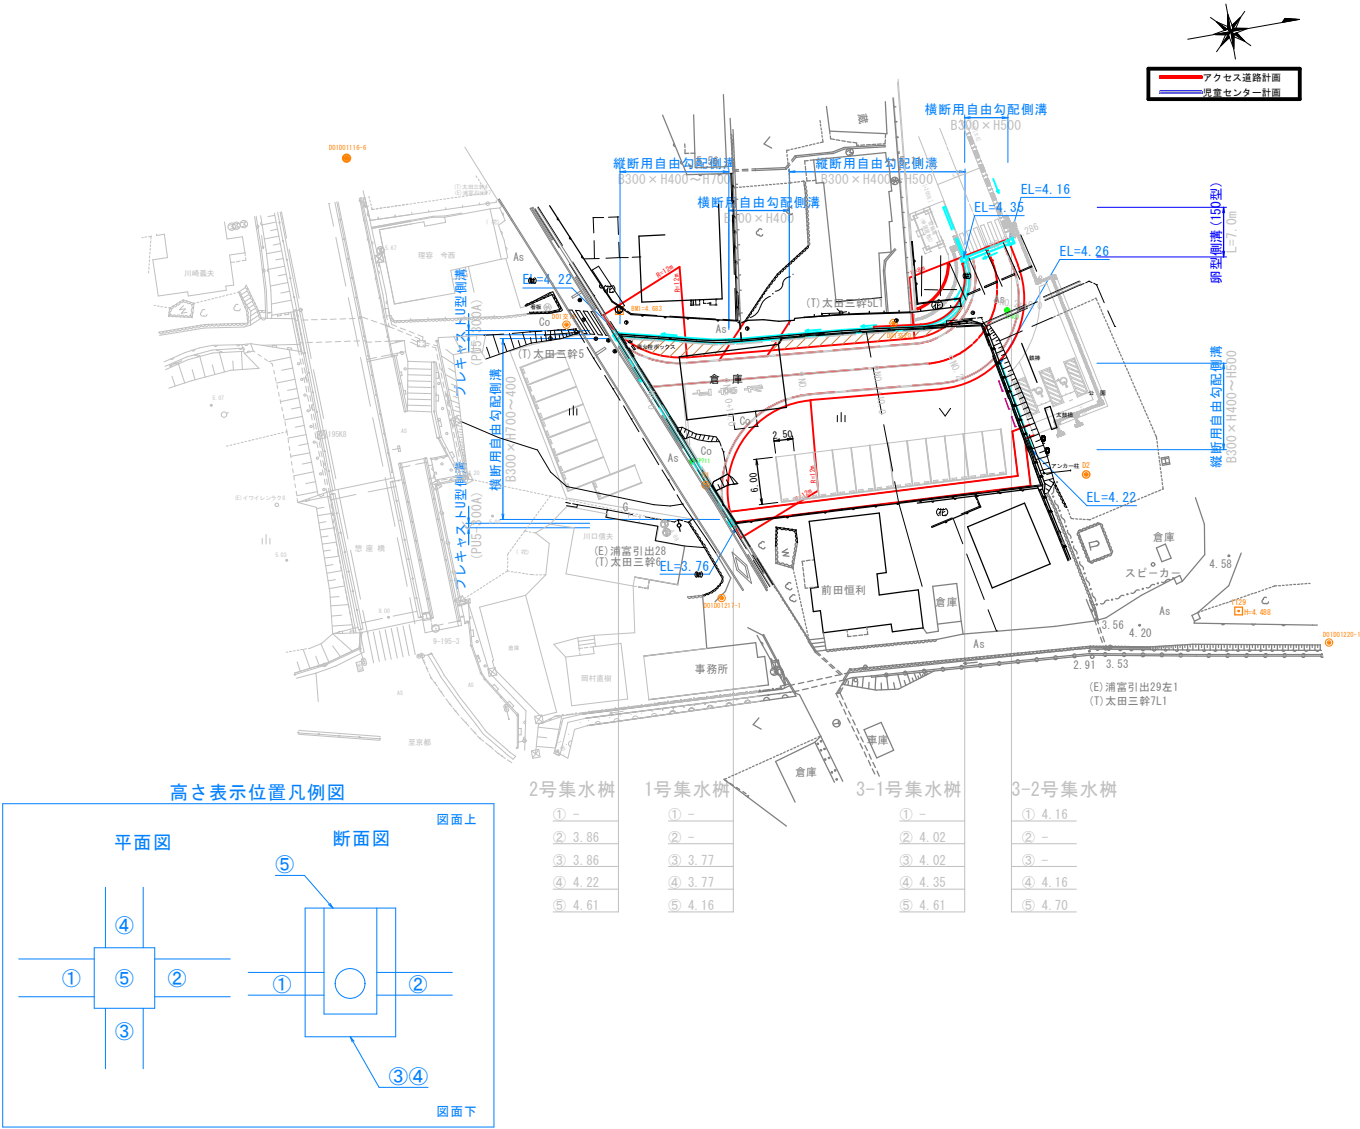

路線名	岩美郡岩美町大字新井地内		
位置	児童センター(仮)アクセス道路整備工事		
工事名	排水系統図		
図名	単位	縮尺	1:500
令和 7 年度施行	全 8 葉中の内 7		

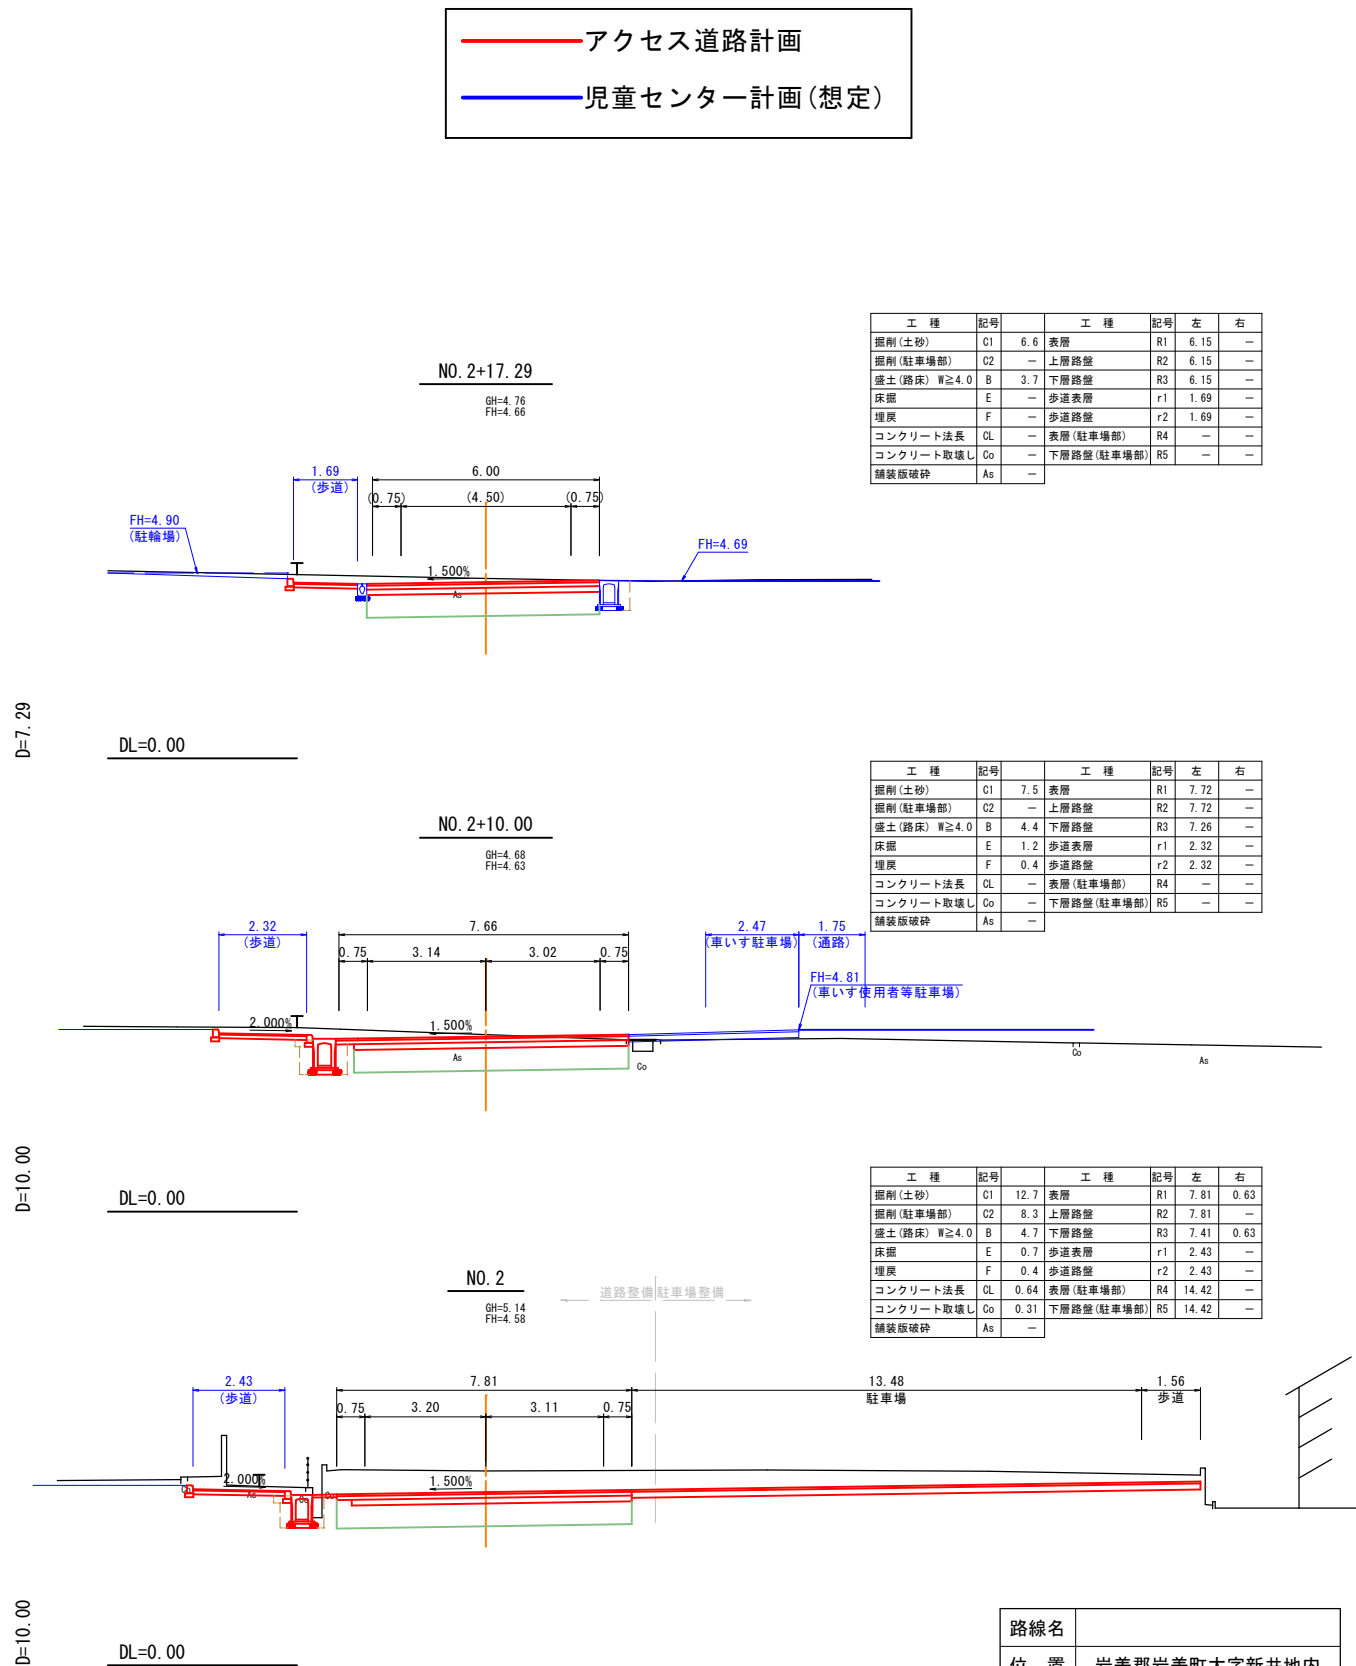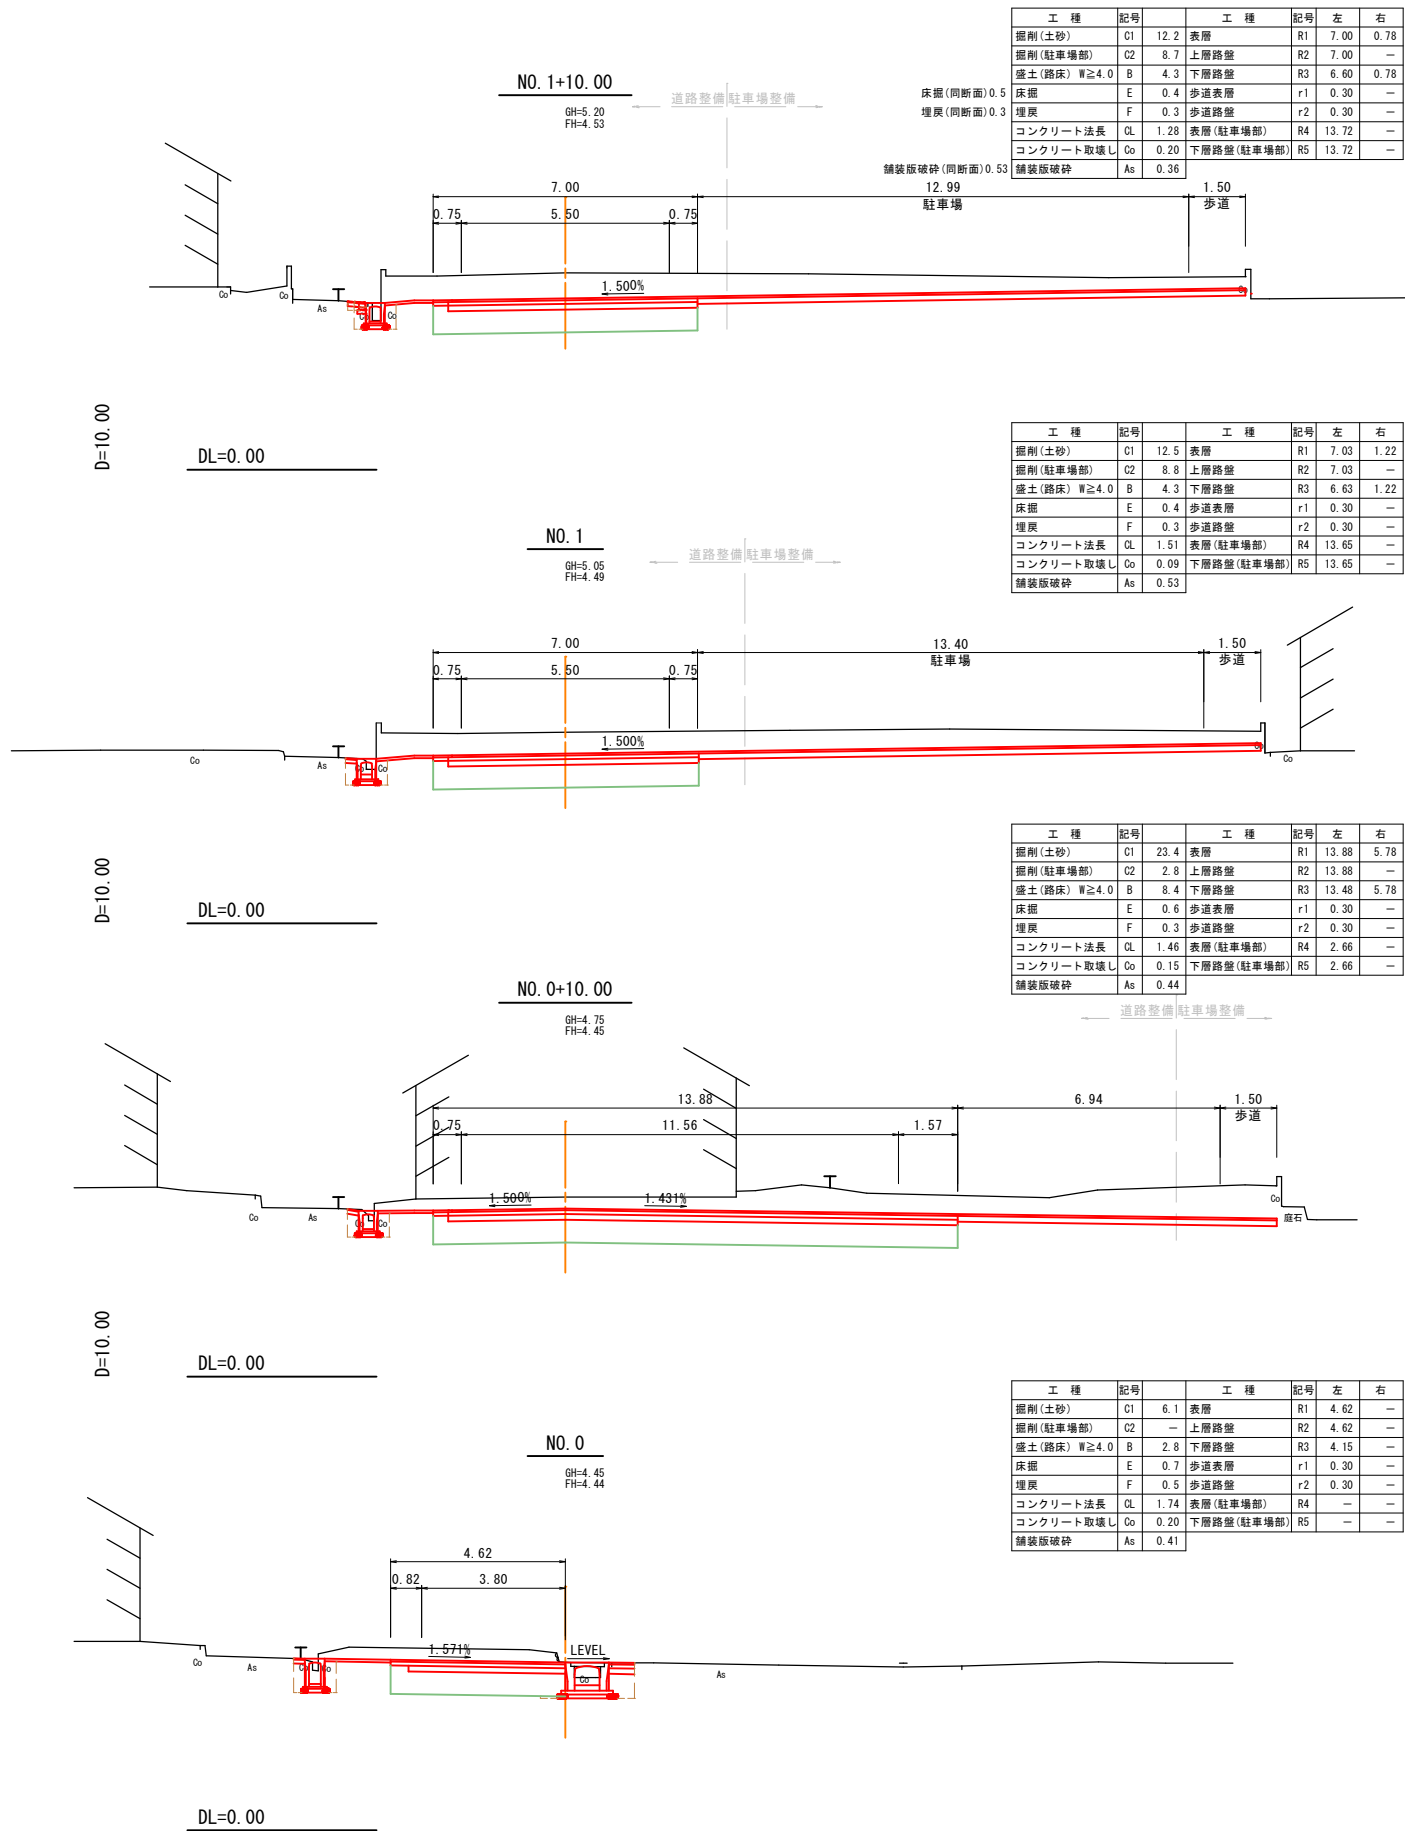

路線名	
位置	岩美郡岩美町大字新井地内
工事名	児童センター(仮)アクセス道路整備工事
図名	土工図
単位	M
縮尺	1:100
令和 7 年度施行	
全 8 葉中の内 8	