



位置図

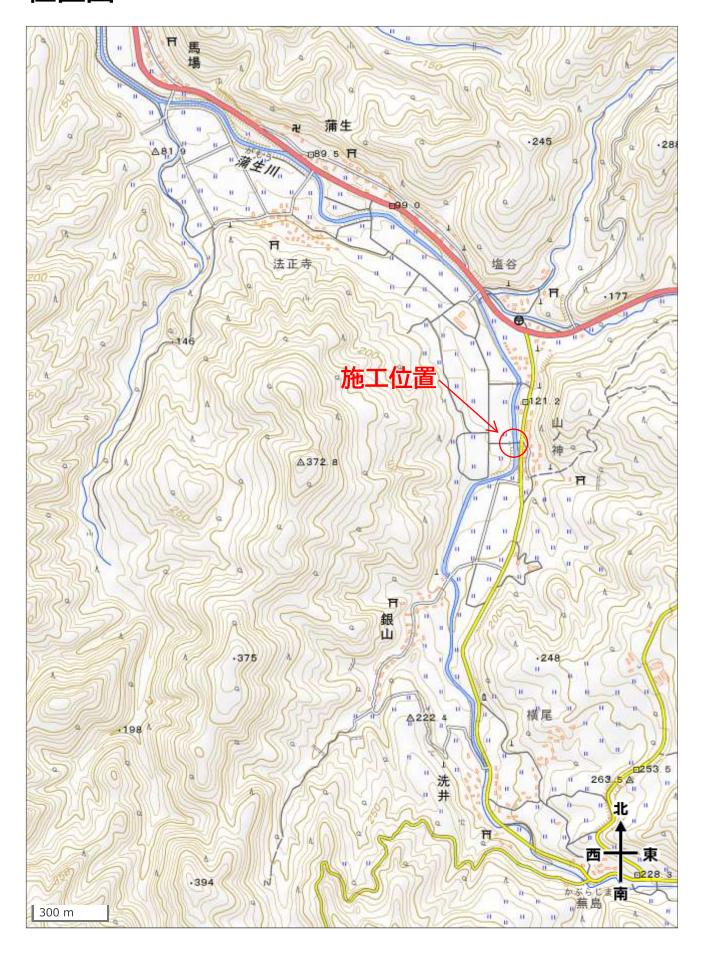


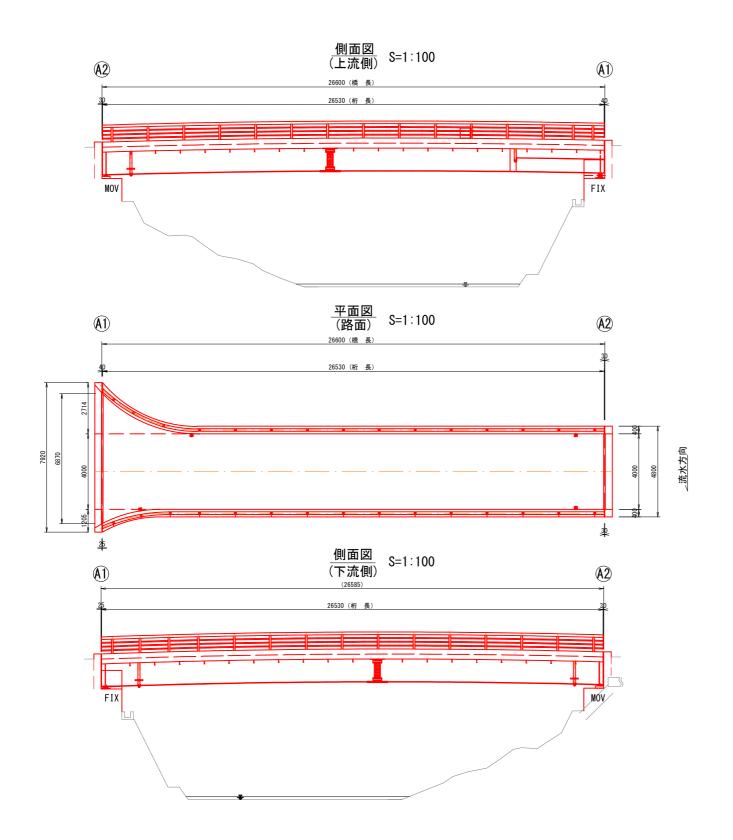


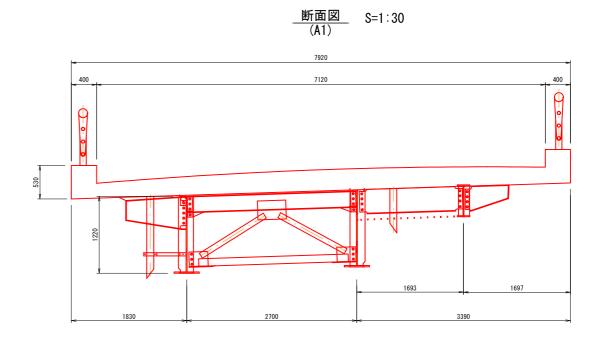


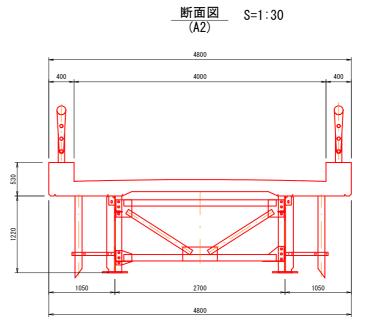


路線名	町道	山ノ神 1号	線		
町道山ノ	町道山ノ神1号線(山ノ神橋)橋梁補修工事				
図名	山ノ神橋 一般図				
位 置	岩美郡岩美町大字蒲生地内				
縮尺	図 示 単 位 mm				
図 号	全 10	葉中の内	1		
令和 7	令和 7 年度施行				
	岩 美 町				
A3図面は50	%縮尺				

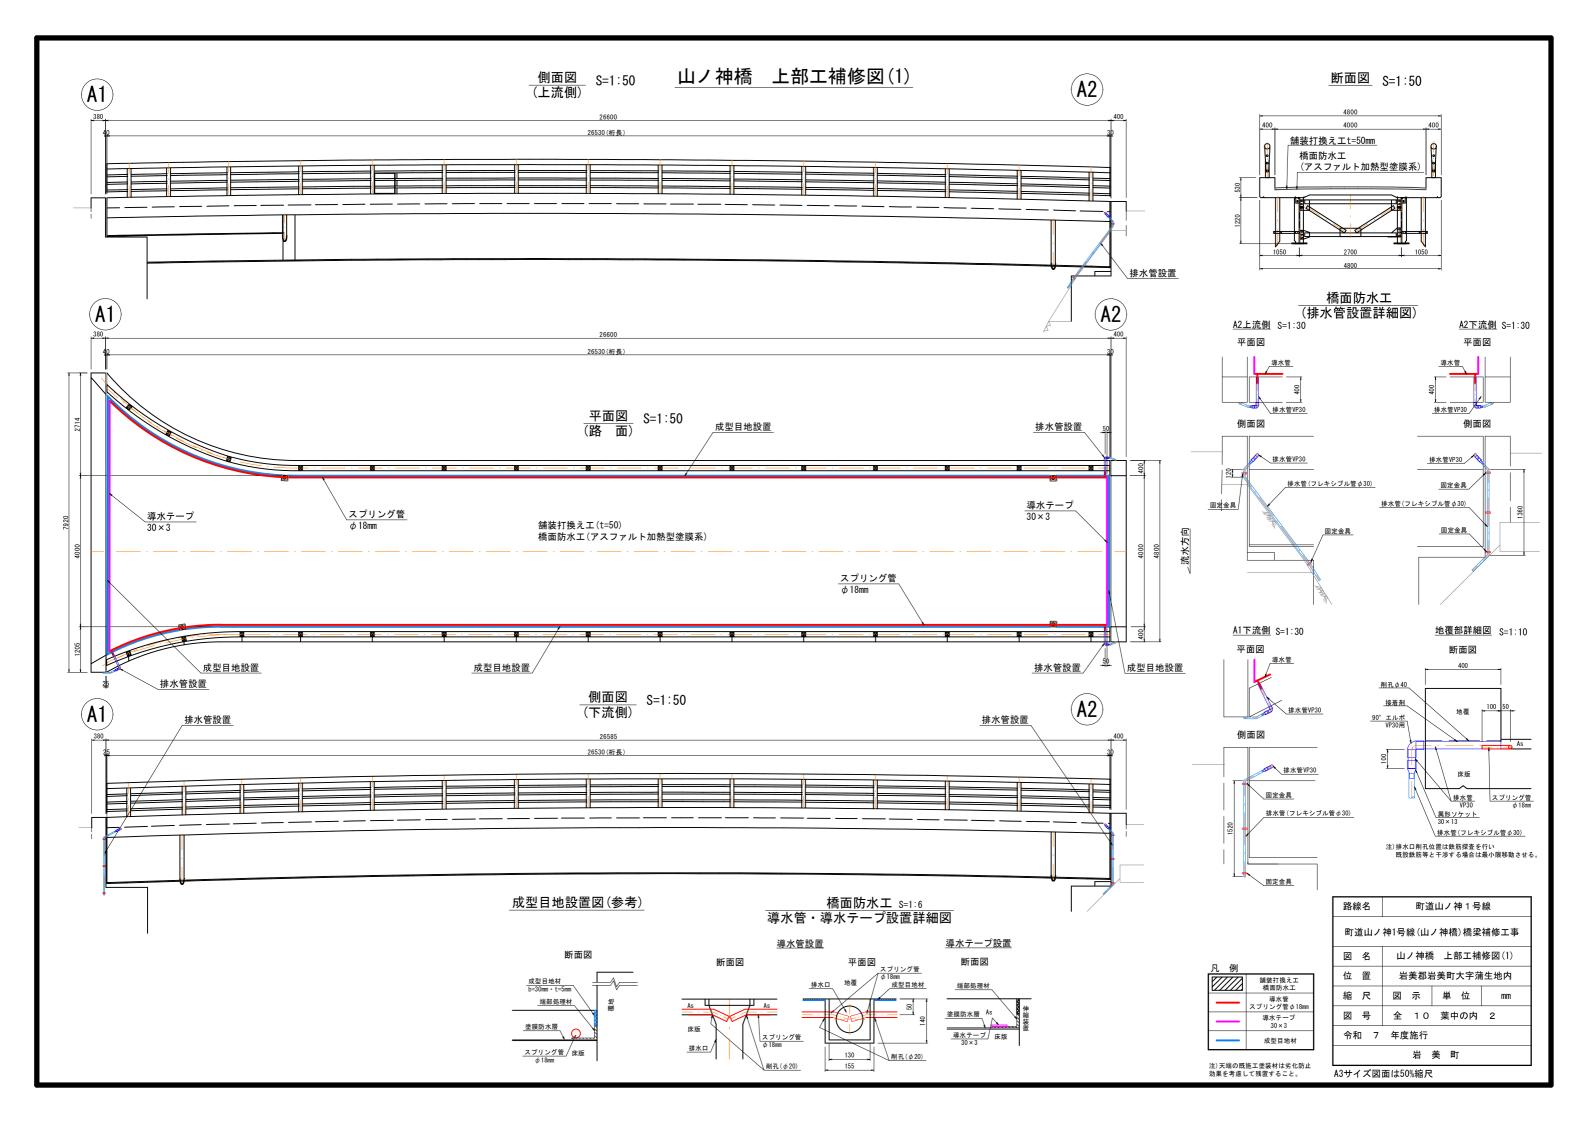


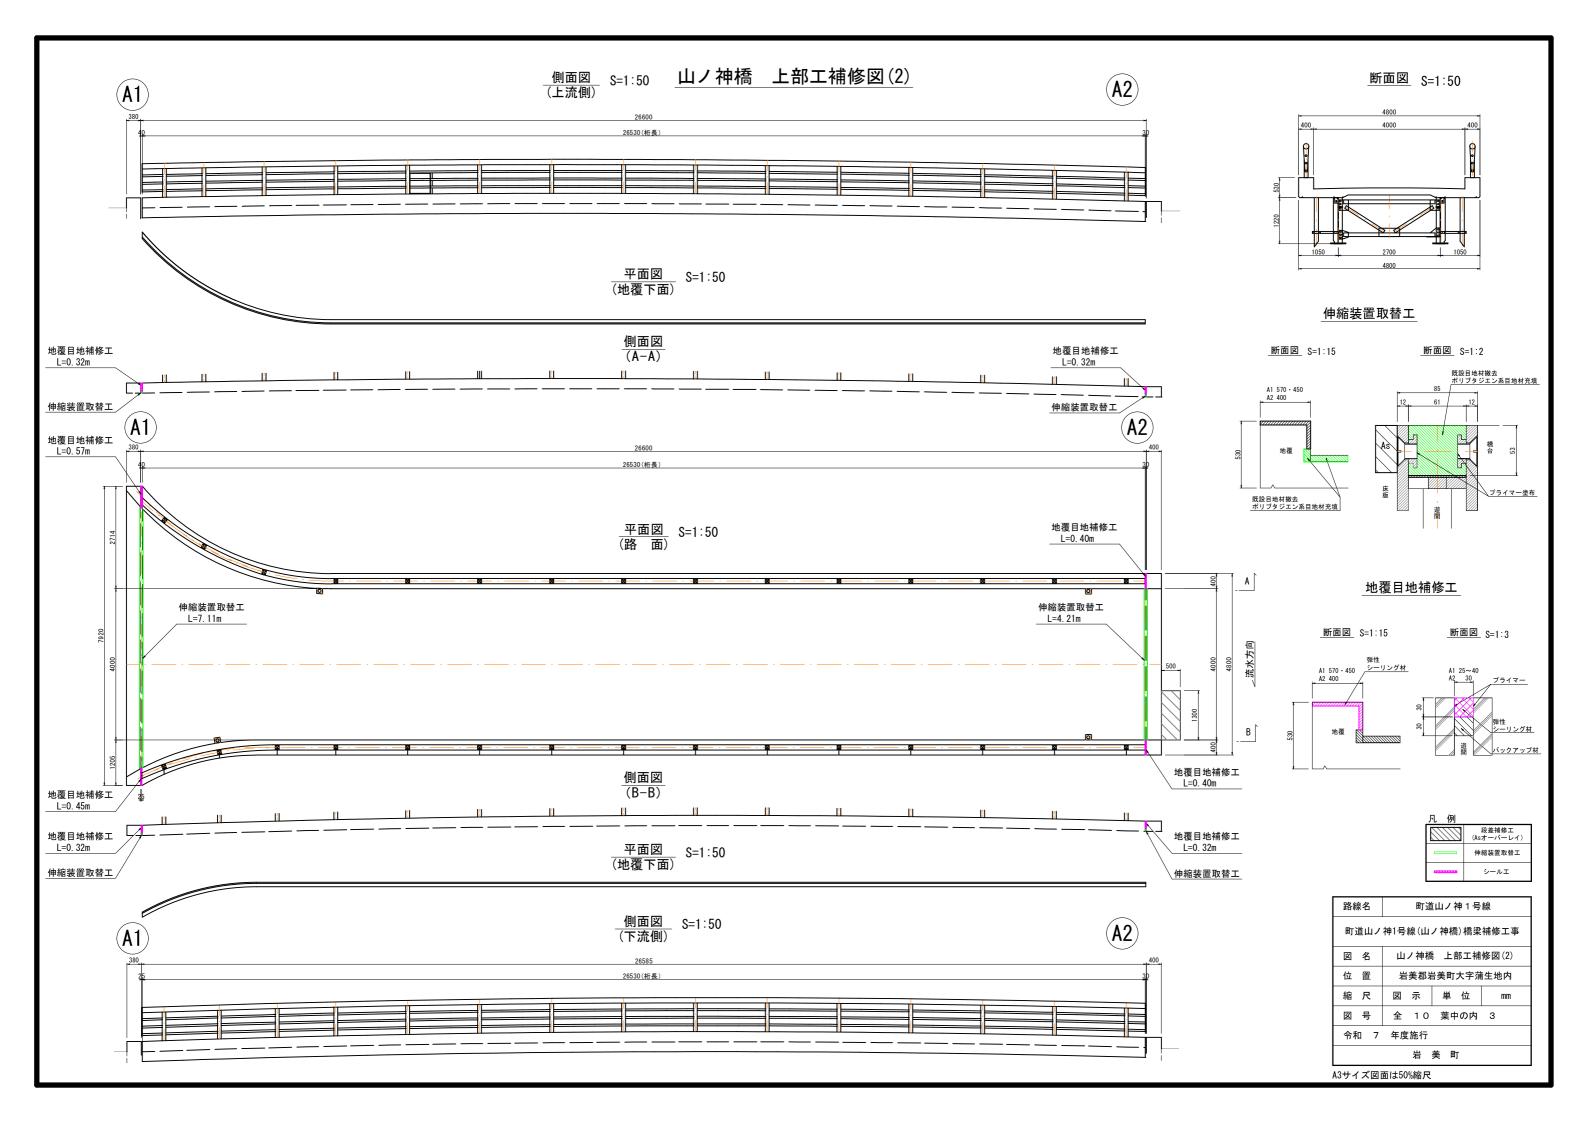


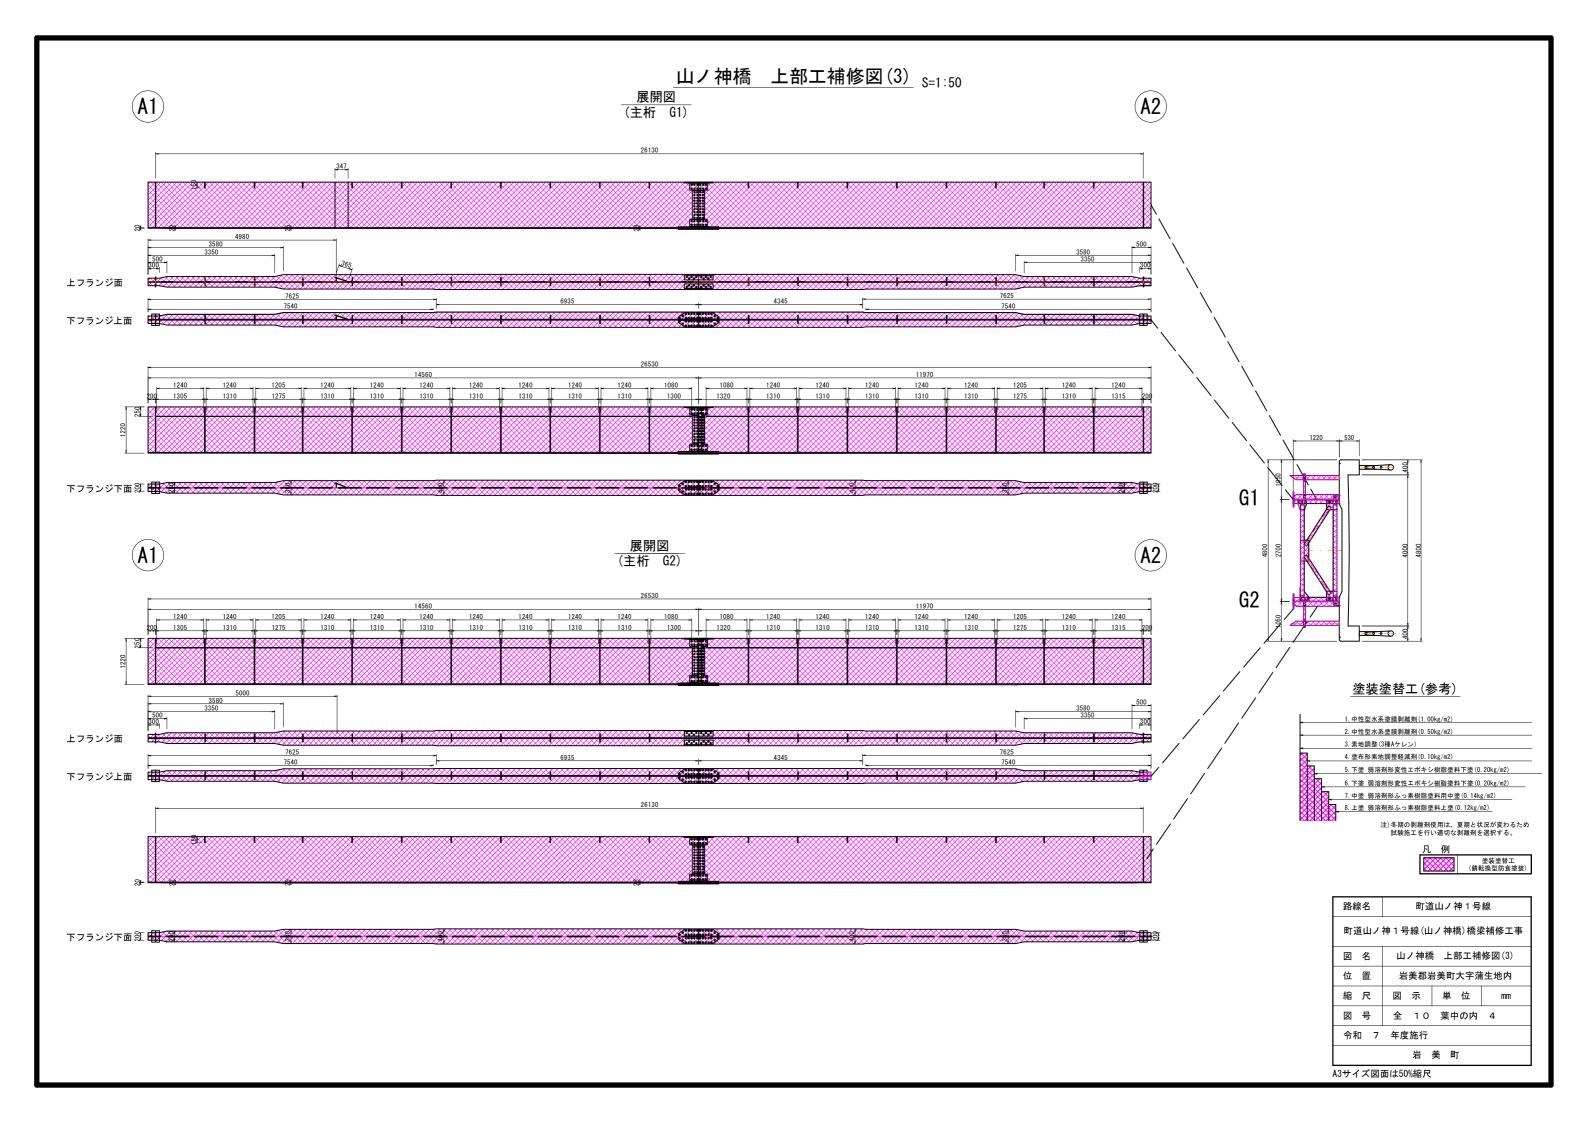

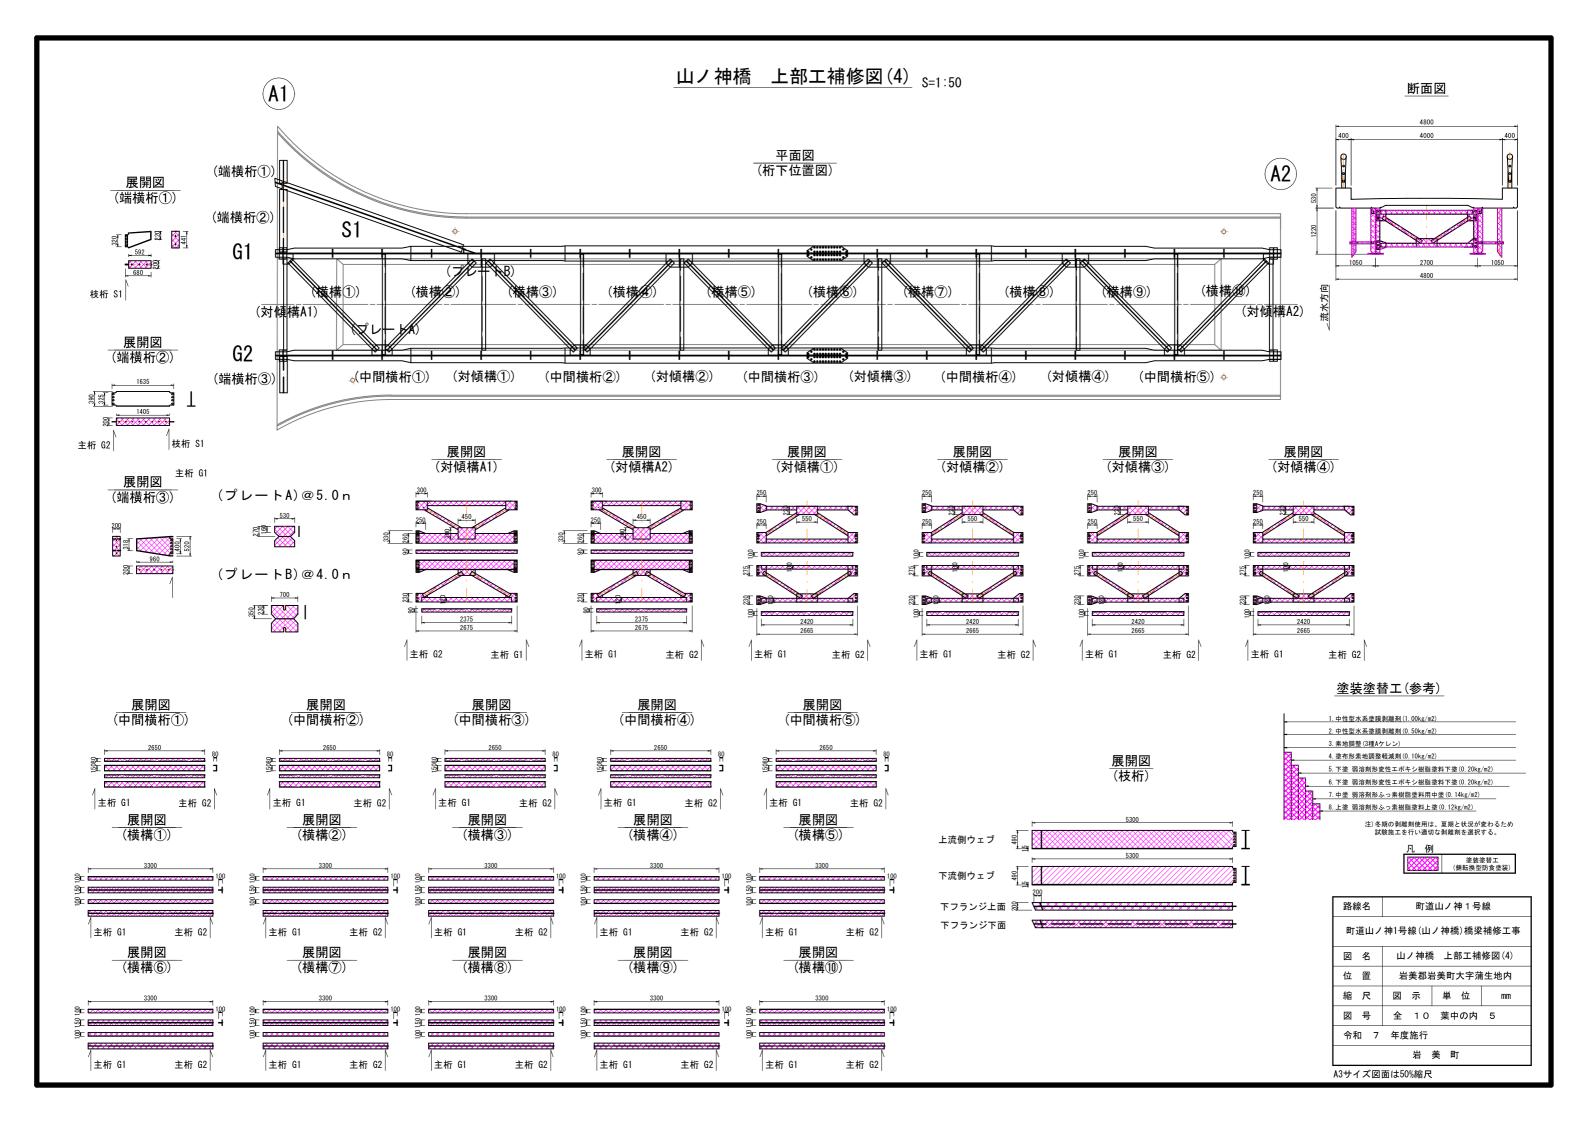

山ノ神橋 上部工補修図(5)_{S=1:50}

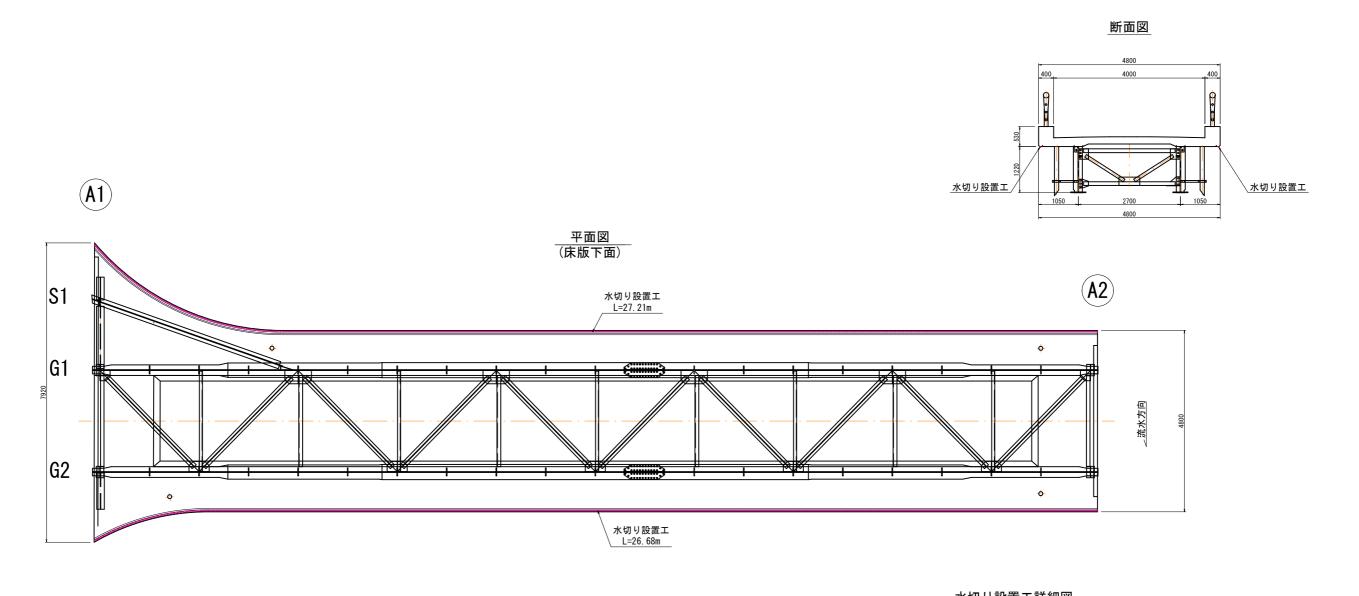

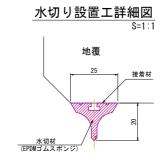




路線名	路線名 町道山ノ神 1 号線				
始 称石	町垣田ノ仲「芍林				
町道山ノ	町道山ノ神1号線(山ノ神橋)橋梁補修工事				
図名	山ノ神橋 上部工補修図(5)				
位 置	岩美郡岩美町大字蒲生地内				
縮尺	図 示 単 位 mm				
図 号	全 10 葉中の内 6				
令和 7 年度施行					
岩 美 町					


A3サイズ図面は50%縮尺

山ノ神橋 下部工補修図(1) (A1橋台) ひび割れ注入工(参考) 断面修復工(参考) (エポキシ樹脂注入材 3種) エポキシ樹脂注入材 3種 側面図 正面図 側面図 S=1:30 S=1:30 S=1:30 (上流側) (A1橋台) (下流側) シール材 防錆処理 ポリマー セメントモルタル はつりエ はつりエ はつりエ はつりエ ひび割れ 558 注1) 塩害環境以外は、コンクリートはつりを必要最小限とする。 注2) 施工範囲と施工深さは、現地確認を行い施工すること。 (t=50) (t=50) (t=50) (t=50) 塗装塗替工(参考) 沓座モルタル補修工 S=1:15 1. 中性型水系塗膜剥離剤 (1. 00kg/m2) (無収縮モルタル) 2. 中性型水系塗膜剥離剤 (0. 50kg/m2) A1 下流側 A1 上流側 3. 素地調整 (3種Aケレン) 4. 塗布形素地調整軽減剤 (0. 10kg/m2) 平面図 平面図 5. 浸透性変性エポキシ樹脂塗料弱溶剤形 (0. 17kg/m2) 0. 10 × 0. 20 6. 下塗 浸透性変性エポキシ樹脂塗料弱溶剤形(0.17kg/m2) 7. 下塗 浸透性変性エポキシ樹脂塗料弱溶剤形(0.17kg/m2) 8. 上塗 厚膜形ポリウレタン樹脂塗料上塗弱溶剤形(0.16kg/m2) 注) 冬期の剥離剤使用は、夏期と状況が変わるため 試験施工を行い適切な剥離剤を選択する。 0. 15 × 0. 20 150 側面図 側面図 <u>_流水方向</u> 表面含浸工(参考) (高分子系浸透性防水材) パラペット嵩上げ工 _{S=1:10} パラペット<u>嵩上げ工</u> _{S=1:10} (鉄筋・アンカー加工図) A1 下流側 A1 上流側 下地処理 側面図 平面図 平面図 高分子系浸透性防水材(1層目) @1) 8-D13×370 高分子系浸透性防水材(2層目) 270 270 (G1) D13 @1) D13 (G1) D13 **〜ケミカルアンカー定着長** ケミカルアンカー ケミカルアンカー @1) D13 路線名 町道山ノ神 1 号線 (G1) D13 正面図 正面図 注) 鋭角コーナー部分は面取りを行うこと。 山ノ神1号線(山ノ神橋)橋梁補修工事 図 名 山ノ神橋 下部工補修図(1) ひび割れ補修工 鉄筋質量表(SD345) 4箇所当り 位 置 岩美郡岩美町大字蒲生地内 断面修復工 1本質量 (kg) 単位質量 (kg/m) 径 長さ(mm) 本数 質量(kg) 摘要 塗装塗替工 (鋳転換型防食塗装) 縮尺 図 示 単 位 G1 D13 0.995 370 0.368 2. 9 全 10 葉中の内 7 (G1) D13 @1) D13 パラペット嵩上げ工 G2 D13 0.995 320 0.318 8 2. 5 令和 7 年度施行 沓座モルタル補修工 승計 5 表面含浸工 岩 美 町 ケミカルアンカー ケミカルアンカー

山ノ神橋 下部工補修図(2) A2橋台

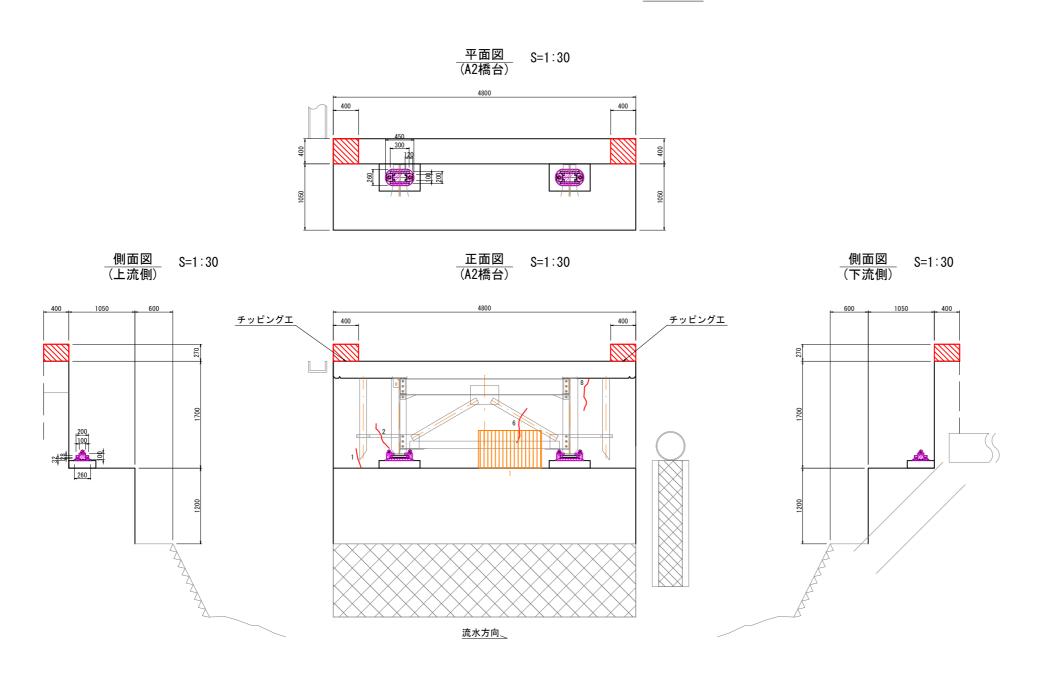

<u>パラペット嵩上げ工</u> S=1:10

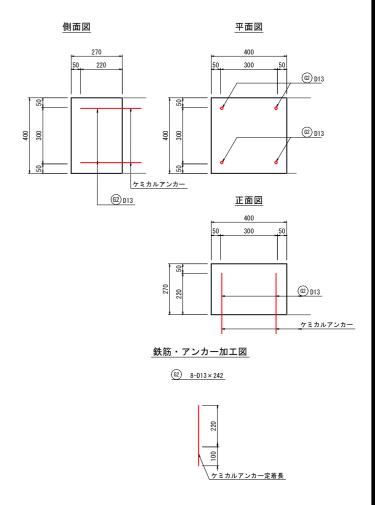

鉄筋質量表(SD345)

ひび割れ補修工

断面修復工

塗装塗替工 (鋳転換型防食塗装)

パラペット嵩上げエ

4.笛所当り

町道山ノ神 1 号線

山ノ神橋 下部工補修図(2)

岩美郡岩美町大字蒲生地内

町道山ノ神1号線(山ノ神橋)橋梁補修工事

図 示 単 位

岩 美 町

全 10 葉中の内 8

							4回り1ヨッ
記号	径	単位質量 (kg/m)	長さ(mm)	1本質量 (kg)	本数	質量(kg)	摘要
G1	D13	0. 995	370	0. 368	8	2. 9	
G2	D13	0. 995	320	0. 318	8	2. 5	
					合計	5	

位 置

縮尺

令和 7 年度施行

A3サイズ図面は50%縮尺

ひび割れ注入工(参考) 断面修復工(参考) 塗装塗替工(参考) (エポキシ樹脂注入材 3種) 1. 中性型水系塗膜剥離剤(1.00kg/m2) 2. 中性型水系塗膜剥離剤(0.50kg/m2) 3. 素地調整 (3種Aケレン) 5. 浸透性変性エポキシ樹脂塗料弱溶剤形 (0.17kg/m2) <u> 防錆処理</u> 5. 下塗 浸透性変性エポキシ樹脂塗料弱溶剤形(0.17kg/m2) 5. 下塗 浸透性変性エポキシ樹脂塗料弱溶剤形(0.17kg/m2) ひび割れ 剥離又は うきの最大幅 ポリマー セメントモルタル 8. 上塗 厚膜形ポリウレタン樹脂塗料上塗弱溶剤形(0.16kg/m2) 注1) 塩害環境以外は、コンクリートはつりを必要最小限とする。 注2) 施工範囲と施工深さは、現地確認を行い施工すること。 注) 冬期の剥離剤使用は、夏期と状況が変わるため 試験施工を行い適切な剥離剤を選択する。

山ノ神橋 補修数量表

補修数量表

ひび割れ補修工						
下部工						
	A1橋台	ì	A2橋台			
番号	幅 (mm)	長さ(m)	番号	幅(mm)	長さ(m)	
4	0. 50	0.35	1	1. 00	0.30	
6	0.40	0. 25	2	0. 50	0.50	
7	1.50	0. 20	6	0. 35	0. 60	
8	1.00	0. 20	8	0. 50	0. 55	
10	0. 50	0. 70		計	1. 95	
16	0. 50	0. 90				
18	0. 60	1.50				
20	0. 45	0.40				
21	0. 40	0.80				
22	0. 35	0.40				
24	0. 45	1.30				
27	0. 70	0.30				
28	0. 50	0.30				
29	0. 60	0. 60				
30	1.50	0.30				
31	0. 80	0.30				
32	1.50	0. 90				
33	0. 75	0. 75				
34	0. 60	0.40				
35	0. 90	0. 25				
36	0. 60	0. 60				
37	0. 50	0. 15				
38	0. 75	0. 35				
39	1.00	1. 70				
40	1.00	0.60				
41	0. 85	0. 20				
42	0. 60	0.50				
43	0.80	0. 20				
44	0. 65	0. 45				
	計	15. 85				
		合計			17. 80	

補修数量表

א פיו מו	簡 修效重表 断面修復工								
	下部工								
	A1橋台			A2橋台					
番号	番号 面積 (m2) 番号 面積 (m2))					
1	0. 05 × 0. 05	0. 0025	1	1.00×0.60	0. 6000				
2	0. 15 × 0. 30	0. 0450		計	0. 60				
3	0. 50 × 0. 15	0. 0750							
4	0. 35 × 0. 46	0. 1610							
5	0. 40 × 0. 36	0. 1440							
	計 0.43								
	合計								

補修数量表

塗装塗替工				
Ij	単位	数量		
	主桁(塗装履歴より)	m2	259. 3	
錆転換型防食塗装	排水管	m2	1.54	261. 97
	固定金具	m2	0. 38	201.97
	支承	m2	0. 75	

補修数量表

橋面防水工					
項	目	単位	数量		
橋面防水工	アスファルト 加熱型塗膜系	m2	109. 80		
** 1. Mr=1. 00	スプリング管 φ18mm	m	53. 86		
導水管設置	導水テープ 30×3	m	10. 53		
	削孔 φ 40mm	m	1. 20		
	削孔 φ 20mm	箇所	8		
	排水管 VP30	m	1. 65		
北北 竺凯罕	排水管 フレキシブル管 ø 30	m	6. 04		
排水管設置	エルボ90°	個	3		
	異形ソケット 30-13	個	3		
	固定金具	個	8		
	鉄筋探査	m2	0. 60		
成型目地材設置	b=30mm t=5mm	m	63. 87		

補修数量表

舗装打換え工				
項目			数量	
舗装版破砕工	Con (t=50mm)	m2	109.8	
舗装工	As (t=50mm)	m2	109.8	

補修数量表

III PO X = X			
段差補修工			
項目 単位 数量			
段差補修工 ASオーバーレイ		m2	0. 65

補修数量表

伸縮装置取替工				
単位	数	量		
ll m	7. 11	11 22		
lj m	4. 21	11. 32		
	単位	単位 数 則 m 7.11		

補修数量表

地覆目地補修工				
項	単位	数	量	
地覆目地補修工	A1側	m	1. 46	2. 70
地復日地開修工	A2側	m	1. 24	2. 70

補修数量表

表面含浸工		
項目	単位	数量
A1橋台	m2	14. 99

補修数量表

間形象主弘				
水切り設置工				
項目		単位	数量	
水切設置	EPDMゴムスポンジ 25×20	m	53. 89	

補修数量表


パラペット嵩上げエ			
項目		単位	数量
はつりエ(t=50)	A1橋台	m3	0. 01
チッピングエ	A2橋台	m2	0. 32
コンクリートエ	FC=24N/mm2	m3	0. 17
鉄筋	SD345 D13	kg	5
ケミカルアンカー	D13用	本	16
削孔	φ16mm t=100mm	箇所	16
型枠工		m2	1. 9
鉄筋探査		m2	0. 58


補修数量表

沓座モルタル補修工			
項	項目 単位 数量		数量
構造物取壊工	既設モルタル撤去	m3	0. 002
・ルタル打設工	無収縮モルタル	m3	0. 002
型枠工		m2	0.02


路線名	町道山ノ神 1 号線			
町道山ノ神1号線(山ノ神橋)橋梁補修工事				
図名	図 名 山ノ神橋 補修数量表			
位 置	岩美郡岩美町大字蒲生地内			
縮尺	図 示 単 位 mm			
図 号	全 10 葉中の内 9			
令和 7 年度施行				

山ノ神橋 足場仮設図(参考図)

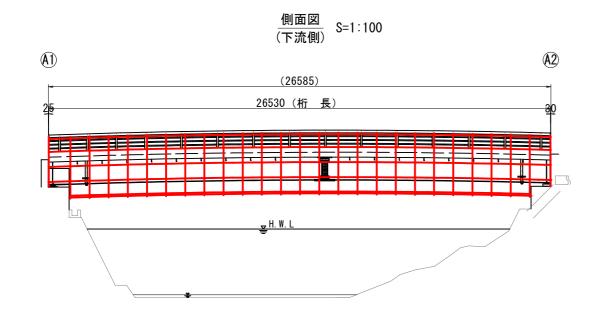

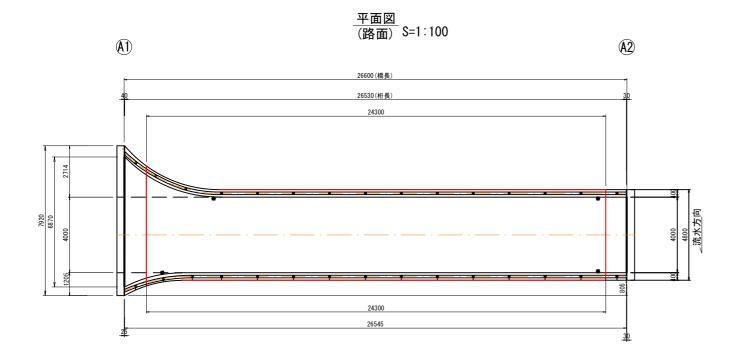

断面図 S=1:40

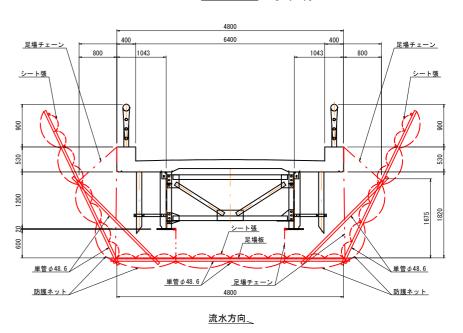

足場工数量表

上 场工			
仮設足場工 (m2)			
部位			面積
7772	床版・桁 補修足場	TYPE A1 · B	118. 4

注)吊り足場の端部処理は、適宜設置を行うこと。

路線名	町道山ノ神 1 号線			
町道山ノ神1号線(山ノ神橋)橋梁補修工事				
図名	山ノ神橋 足場仮設図(参考図)			
位 置				
縮尺	図示	単 位	mm	
図 号	全 10	葉中の内	1 0	
令和 7 年度施行				
岩 美 町				

A3サイズ図面は50%縮尺