

位置図

陸上橋 L=24.0m W=6.8m

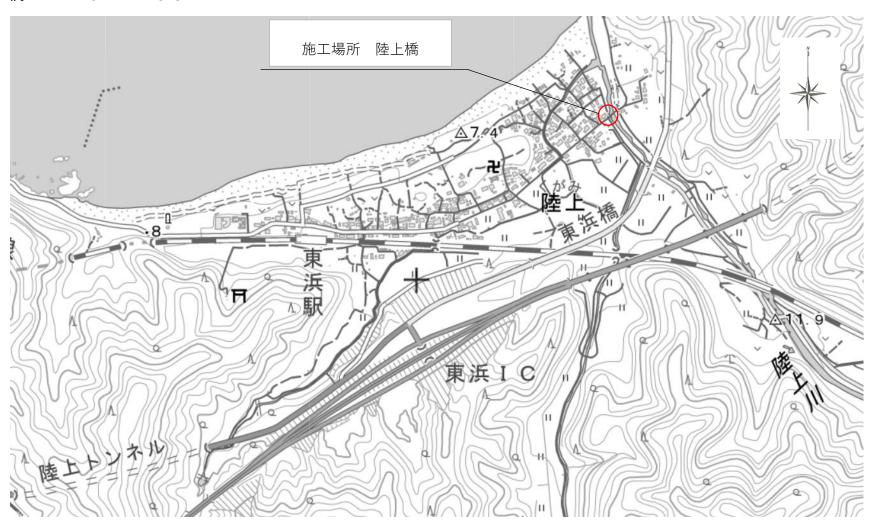


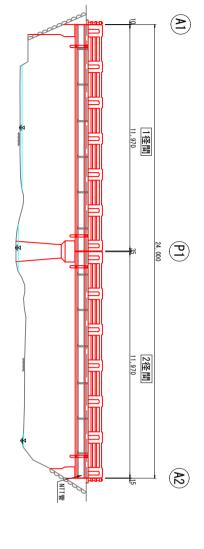


側面図 S=1:100

断面図

S=1:50

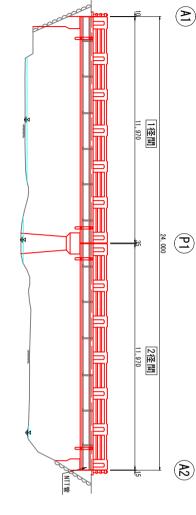

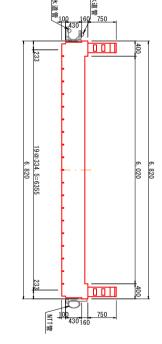

		_流水方向
		方向

平面図 S=1:100

至岩美

11, 970

上消

A

^{24,000} → 湯


11.970 **1径間**


11.970 **2径間**

至 浜坂


300 A2

令和 7	図号	縮尺	位置	図名	町道陸上橋峠線	路黎名
年度施行	全 9 葉中の内 1	図示単位 mm	岩美郡岩美町大字陸上地内	陸上橋 橋梁一般図	- 橋峠線(陸上橋)橋梁補修工事	町追陸上橋帳 線

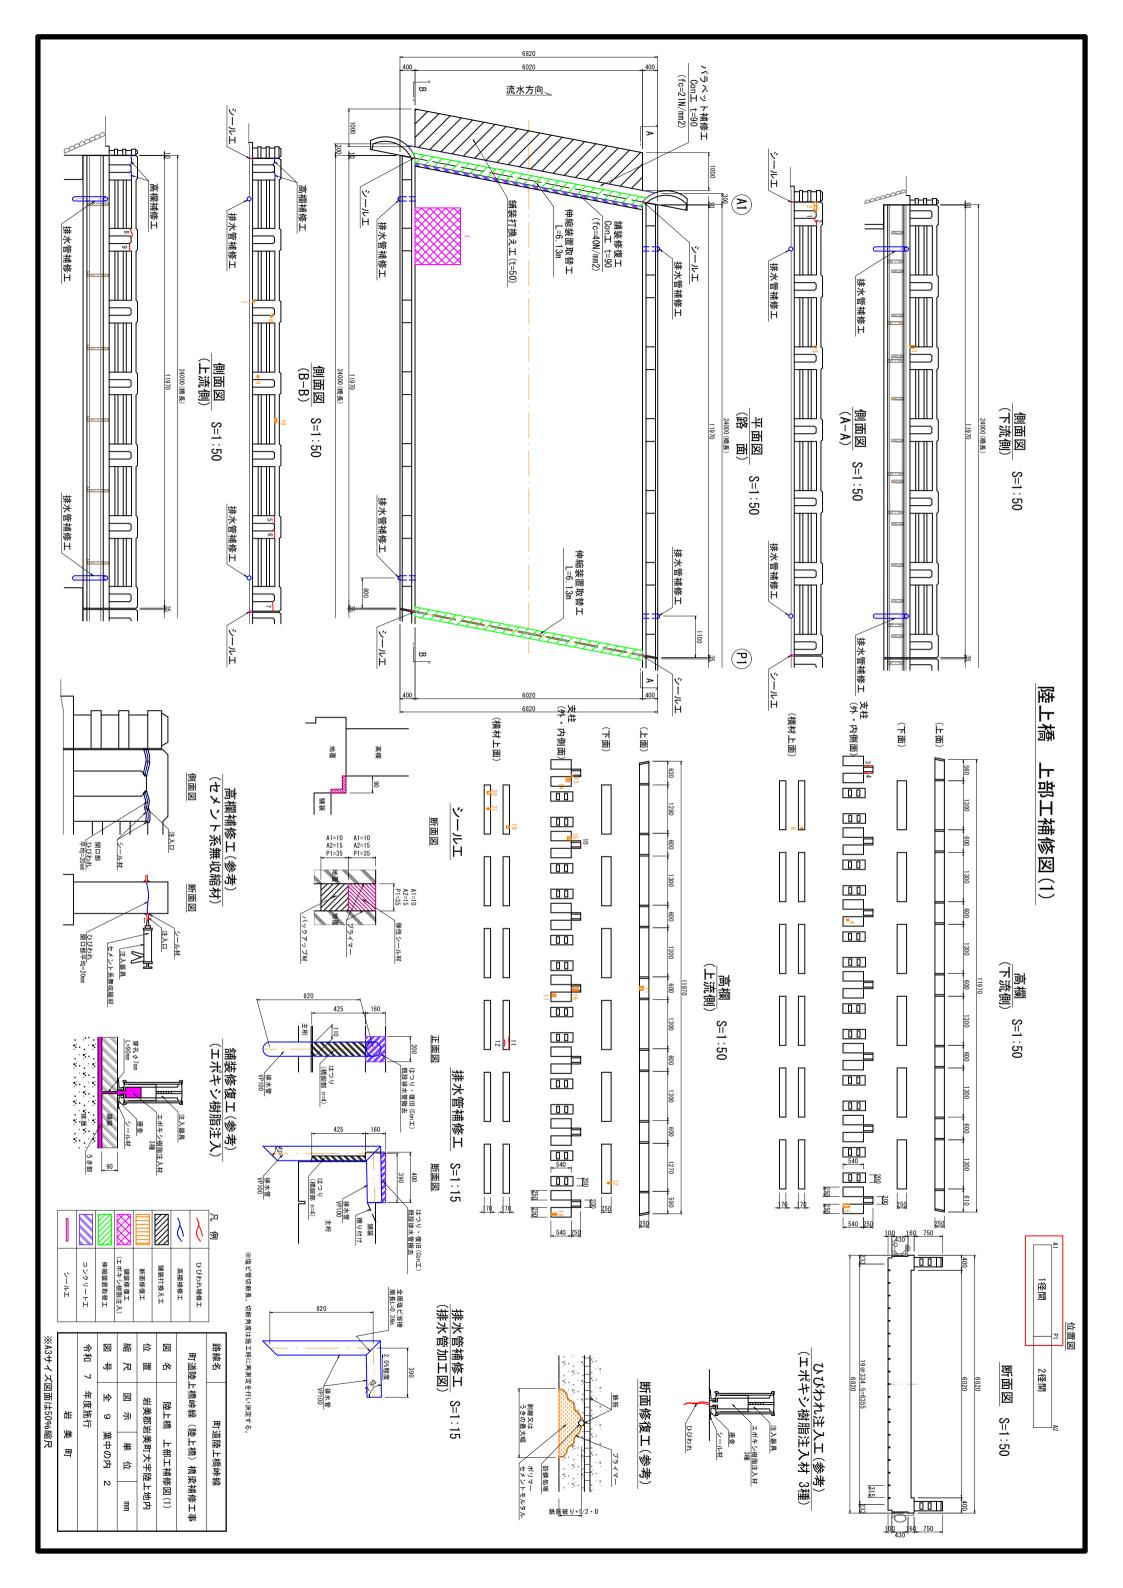


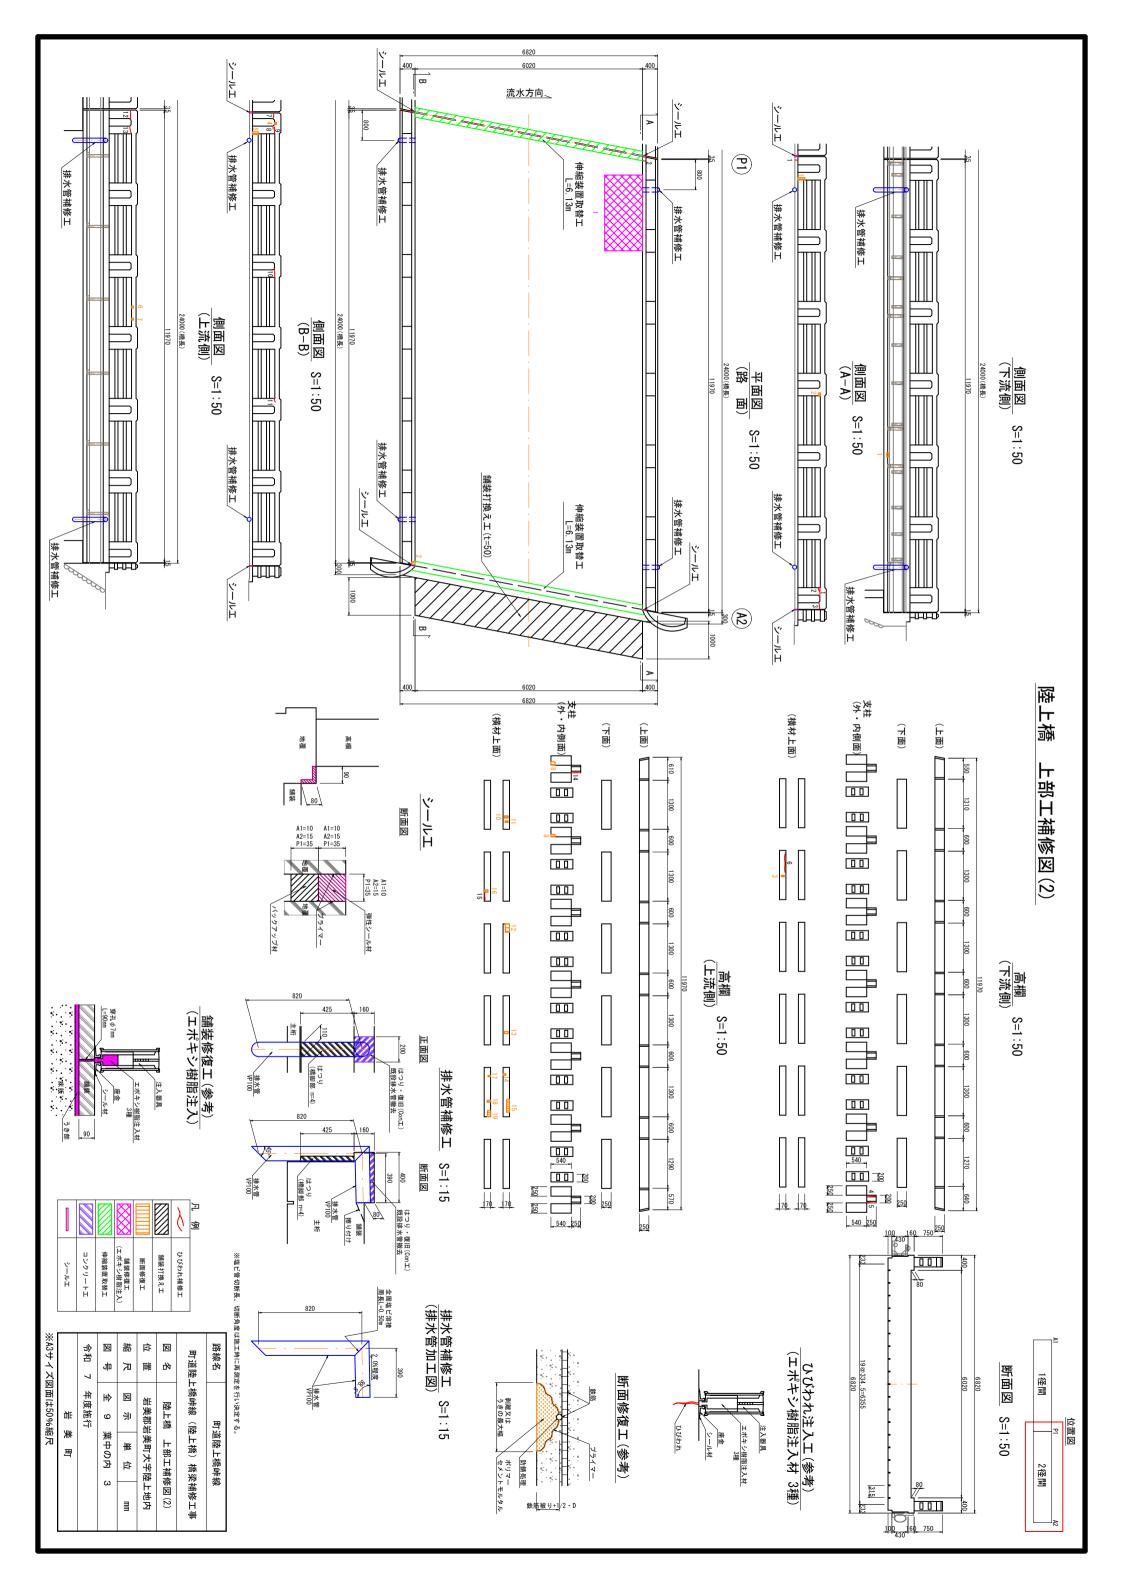

陸上橋 上部工補修図(3) S=1:50

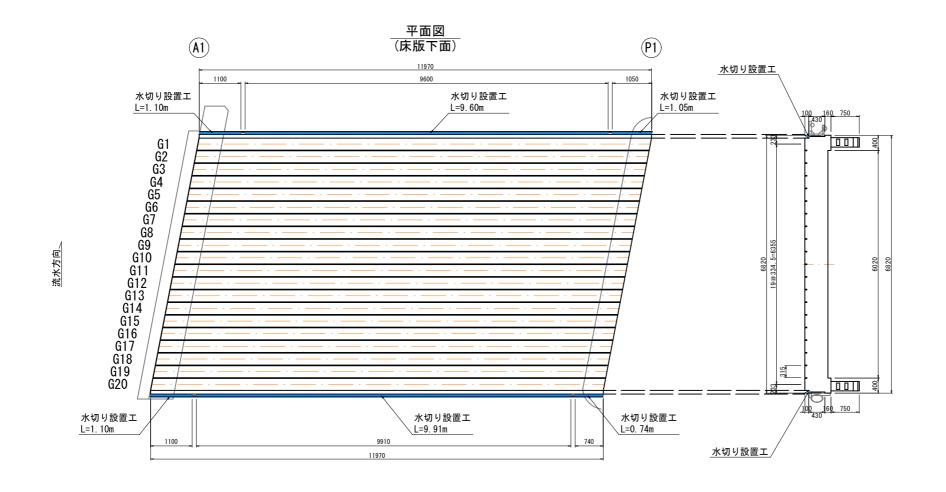

水切り設置工詳細図

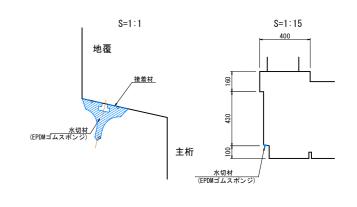




路線名 町道陸上橋峠線							
町道陸上橋峠線(陸上橋)橋梁補修工事							
図 名 陸上橋 上部工補修図(3)							
位 置 岩美郡岩美町大字陸上地内							
縮尺図示単位mm							
図 号 全 9 葉中の内 4							
令和 7 年度施行							
岩 美 町							
※A3サイズ	図面は50%縮尺						


	(F		(A2)
			水切り設置工
	水切り設置工	水切り設置工	水切り設置工
	L=0. 74m	L=9. 87m	L=1. 14m
	G1 G2 G3 G4 G5 G6 G7 G8 G9 G10 G11 G12 G13		
	G3		7
	G4		7/ [
	G5 G6		' /
	Ğ7 🗏		
1	G8 <u>–</u>		
百	G10		6820 19@334 5-6356 6020 6820
流水方向、	G11 =		68 60 68
13-5	G13		
	G14		
	G16		
	G17		
	G18 = 1		
	G14 G15 G16 G17 G18 G19 G20		
	水切り設置エ L=0.75m	水切り設置工 L=9.92m	投置工 /100 ⁻ 460 750]
	750	9920	
		11970	水切り設置工 /

平面図

<u>陸上橋 下部工補修図(1)</u> _{S=1:30}

平面図 (A1橋台)

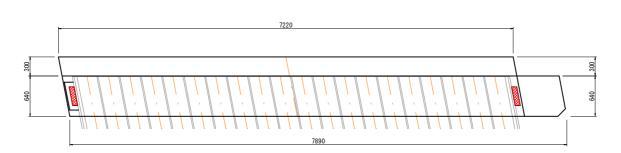

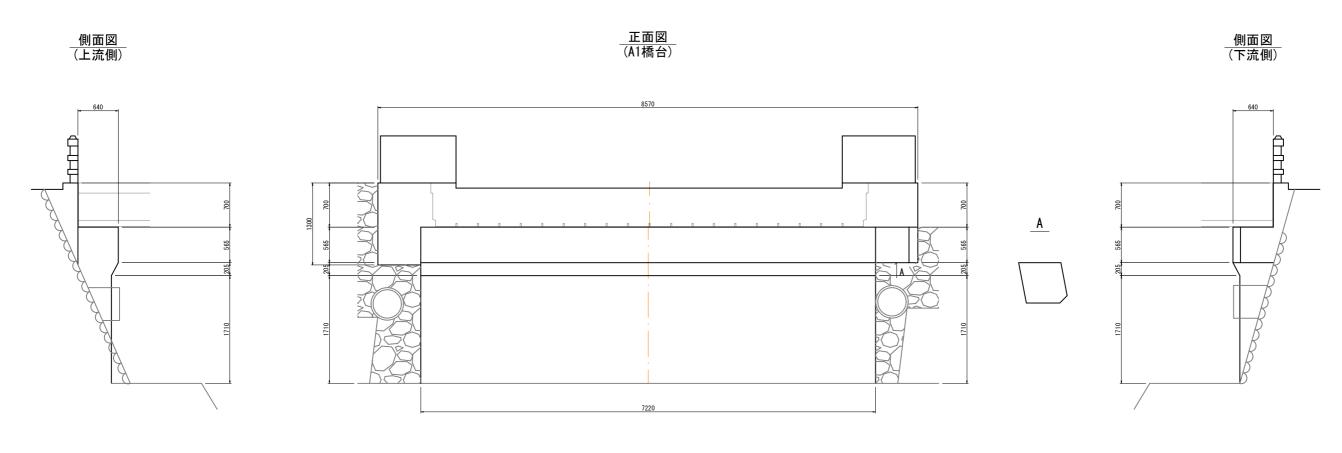

流水方向、




防錆工(参考) (水性鲭転換塗料)

1. 素地調整(2種ケレン)
2. 水性錆転換塗料 1回目 (0.14kg/m2)
3. 水性錆転換塗料 2回目 (0.14kg/m2)

路線名 町道陸上橋峠線						
四級石 四 但 怪 工 何 吓 秘						
町道陸上橋峠線(陸上橋)橋梁補修工事						
図 名 陸上橋 下部工補修図(1)						
位 置	岩美郡岩美町大字陸上地内					
縮尺	図 示 単 位 mm					
図 号	全 9 葉中の内 5					
令和 7 年度施行						
岩美町						

※A3サイズ図面は50%縮尺

平面図 (A2橋台)

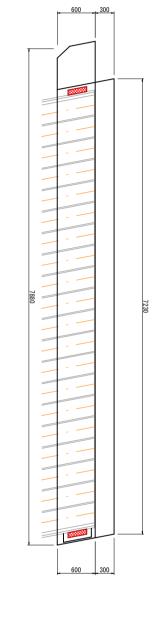


正面図 (A2橋台)

> 便面図 (上流便)

×

側面図 (下流側)

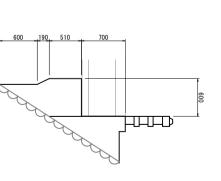

1210

_流水方向



路線名	
町道陸上橋峠線	

防鲭工


		年度施行	令和 7 :
6	葉中の内(全 9	号
mm	単位	区	器尺
陸上地内	美町大字	岩美郡岩	位置
参 図(2)	下部工補修図(2)	陸上橋	図名
注補修工事	(陸上橋) 橋梁	 縣	町道陸上橋

※A3サイズ図面は50%縮尺


岩美町

陸上橋 下部工補修図(3) S=1:30 P1橋脚 P1橋脚

平面図

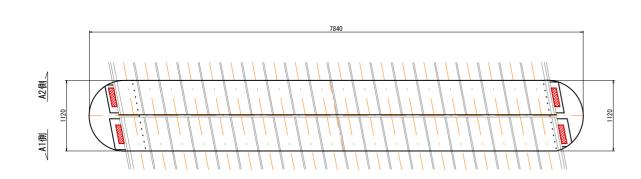

_流水方向

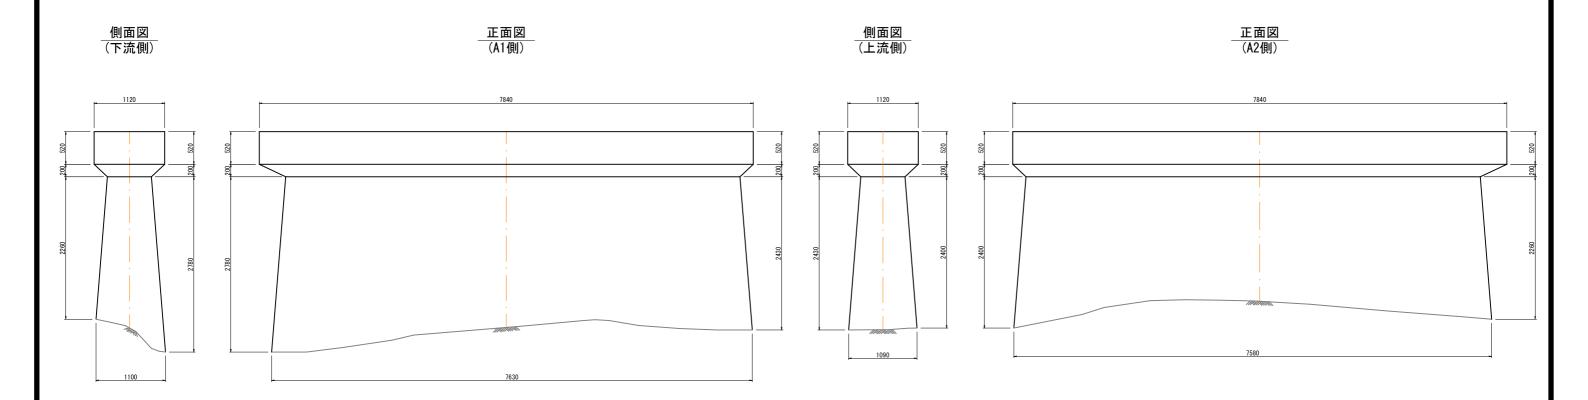

防錆工(参考) (水性鲭転換塗料)

流水方向、

1. 素地調整 (2種ケレン)
2. 水性鋳転換塗料 1回目 (0.14kg/m2)
3. 水性鋳転換塗料 2回目 (0.14kg/m2)

路線名 町道陸上橋峠線						
町道陸上橋峠線(陸上橋)橋梁補修工事						
図 名 陸上橋 下部工補修図(3)						
位 置 岩美郡岩美町大字陸上地内						
縮尺	図 示 単 位	mm				
図号全9葉中の内7						
令和 7 年度施行 鳥取県						
岩 美 町						

防錆工

陸上橋 補修数量表

4+	w	*1-	旦	
	傺			

補修数	数量表								
	ひびわれ注入工								
上部工									
	高欄1径間 高欄2径間							間	
番号	幅 (mm)	長さ(m)	番号	幅 (mm)	長さ(m)	番号	幅 (mm)	長さ(m)	
1	0. 30	0. 10	1	0. 80	0. 30	1	0.30	0. 06	
2	0. 30	0.14	2	0. 40	0. 10	2	0.30	0. 07	
3	0. 40	0. 22	3	0. 60	0. 20		計	0. 13	
4	0. 40	0. 22	4	0. 80	0. 20				
5	0. 30	0. 20	5	0. 40	0. 21				
6	0. 30	0. 20	6	0. 30	0. 50				
7	0. 30	0. 18	7	0. 30	0. 17				
8	0. 30	0.30	8	0. 30	0. 08				
9	0. 30	0. 21	9	0. 30	0. 17				
10	0. 30	0. 07	10	0. 30	0. 21				
11	0. 40	0. 35	11	0. 40	0. 10				
12	0. 40	0. 17	12	0. 30	0. 20				
	計	2. 36	13	0. 30	0. 20				
			14	0. 30	0. 23				
			15	0. 40	0. 20				
				計	3. 07				
			É	計				5. 56	

補修数量表

断面修復工									
上部工									
	高欄1径間		高欄2径間			地覆2径間			
番号	面積 (m2))	番号	番号 面積 (m2) 番		番号	西積 (m2)		
1	0. 07 × 0. 13	0. 0091	1	0.06 × 0.18	0. 0108	1	0. 10 ×	0. 05	0. 0050
2	0. 26 × 0. 07	0. 0182	2	0. 08 × 0. 04	0. 0032	2	0. 10 ×	0. 10	0. 0100
3	0. 05 × 0. 05	0. 0025	3	0. 03 × 0. 07	0. 0021		計		0. 02
4	0. 05 × 0. 05	0. 0025	4	0. 05 × 0. 05	0. 0025				
5	0. 08 × 0. 17	0. 0136	5	0. 07 × 0. 15	0. 0105				
6	0. 03 × 0. 04	0. 0012	6	0. 05 × 0. 05	0. 0025				
7	0. 05 × 0. 05	0. 0025	7	0. 05 × 0. 05	0. 0025				
8	0. 05 × 0. 05	0. 0025	8	0.09 × 0.11	0. 0099				
9	0. 05 × 0. 05	0. 0025	9	0.06 × 0.11	0. 0066				
10	0. 10 × 0. 05	0. 0050	10	0.05 × 0.10	0. 0050				
11	0. 10 × 0. 10	0. 0100	11	0. 04 × 0. 08	0. 0032				
12	0. 04 × 0. 10	0. 0040	12	0. 22 × 0. 11	0. 0242				
13	0. 04 × 0. 05	0. 0020	13	0.05 × 0.10	0. 0050				
14	0. 08 × 0. 10	0. 0080	14	0. 04 × 0. 07	0. 0028				
15	0. 08 × 0. 10	0. 0080	15	0. 34 × 0. 08	0. 0272				
16	0. 07 × 0. 17	0. 0119	16	0.06 × 0.09	0. 0054				
17	0. 07 × 0. 10	0. 0070	17	0. 04 × 0. 06	0. 0024				
18	0. 05 × 0. 15	0. 0075	18	0. 05 × 0. 08	0.0040				
19	0. 07 × 0. 07	0. 0049	19	0. 16 × 0. 08	0. 0128				
20	0. 07 × 0. 09	0. 0063		計	0. 14				
21	0. 04 × 0. 10	0. 0040							
	計	0. 13							
		1		合計					0. 29

補修数量表

舗装打換え工								
項	目	単位	数量					
舗装版破砕工	As舗装 t=50	m2	12.0					
舗装版切断工		m	16.3					
As舗装工	t=50	m2	12.0					

州修 叙里衣			
舗装修復工			
項目		単位	数量
注入工	エポキシ樹脂注入材	m	13.0
舗装版破砕工	Con t=90	m2	0.5
舗装版切断工	Con	m	6. 1
コンクリートエ	fc=40N/mm2	m3	0. 05
型枠工		m2	0.6

補修数量表

パラペット補修工			
項目		単位	数量
構造物取壊しエ		m3	0. 1
コンクリートエ	fc=21N/mm2	m3	0.1
型枠工		m2	1. 2

補修数量表

11010 30 = 20		
伸縮装置取替工		
項目	単位	数量
伸縮装置取替	m	18. 4

補修数量表

間形以主以		
シールエ	-	
項目	単位	数量
シールエ	m	1.0

補修数量表

高欄補修工			
項	目	単位	数量
充填工	セメント系無収縮材	L	2. 0

補修数量表

防錆工			
項目		単位	数量
支承ずれ止め金具	水性錆転換塗料	m2	0.3

補修数量表

排水管補修工 項目 単位 数量 排水管設置 VP100 m 9.7 はつりエ m3 0.1 コンクリートエ fc=21N/mm2 m3 0.07	開修 效里衣			
排水管設置 VP100 m 9.7 はつりエ m3 0.1 コンクリートエ fc=21N/mm2 m3 0.07	排水管補修工			
はつりエ m3 0.1 コンクリートエ fc=21N/mm2 m3 0.07	項	目	単位	数量
コンクリートエ fc=21N/mm2 m3 0.07	排水管設置	VP100	m	9. 7
(復旧) TC=ZIN/mmZ m3 0.07	はつりエ		m3	0. 1
TI 45 T 0 0 4		fc=21N/mm2	m3	0.07
型件工 m2 0.4	型枠工		m2	0.4
鉄筋探査 m2 0.8	鉄筋探査		m2	0.8

補修数量表

水切り設置工			
項	目	単位	数量
水切設置	EPDMゴムスポンジ 25×20	m	47. 0

 路線名
 町道陸上橋峠線

 町道陸上橋峠線
 橋梁補修工事

 図名
 陸上橋 補修数量表

 位置
 岩美郡岩美町大字陸上地内

 縮尺
 図示
 単位
 mm


 図号
 全9
 葉中の内8


 令和7
 年度施行

 岩美町

※A3サイズ図面は50%縮尺

陸上橋 足場仮設図(参考図)

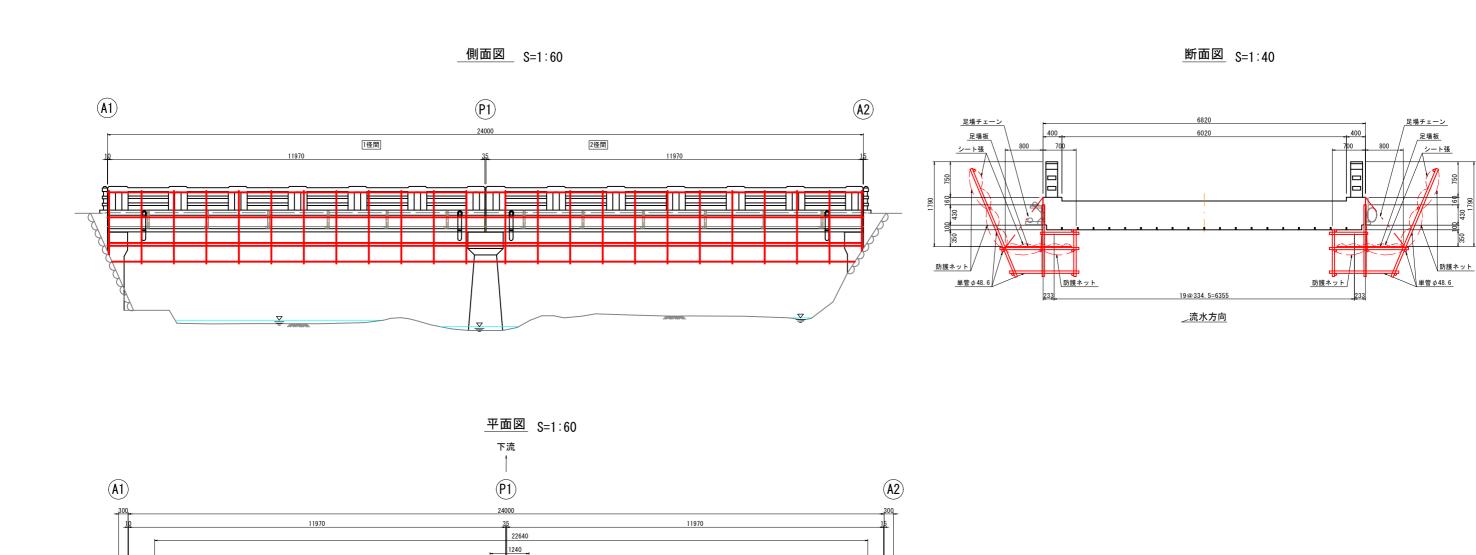

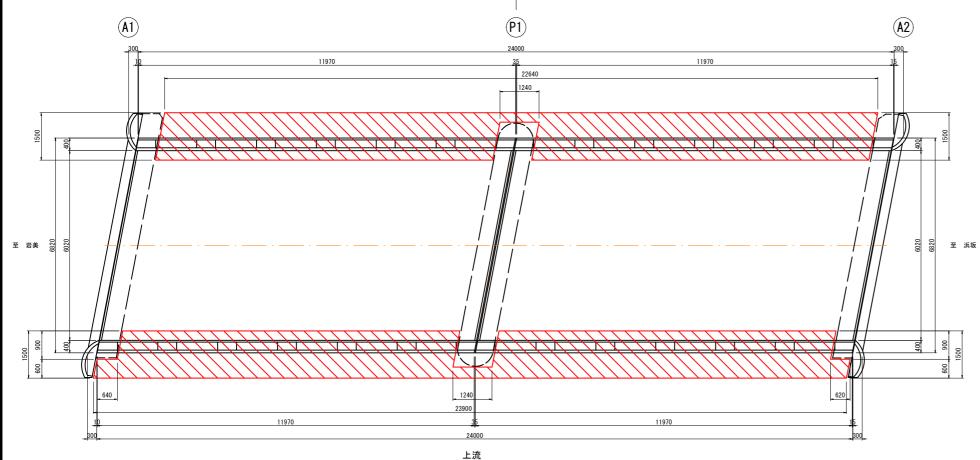

足場工数量表

仮設足場	I (m2)	
部位		面積
高欄・支承・排水管 補修足場	TYPE E	66

注)吊り足場の端部処理は、適宜設置を行うこと。

路線名 町道陸上橋峠線			
町道陸上橋峠線(陸上橋)橋梁補修工事			
図 名 陸上橋 足場仮設図(参考図)			
位 置	岩美郡岩美町大字陸上地内		
縮尺	図 示 単 位 mm		
図 号 全 9 葉中の内 9			
令和 7 年度施行			
岩 美 町			
※A3サイズ図面は50%縮尺			